

ILTRE. AYTM. DE LA VILLA DE FIRGAS
OFICINA TÉCNICA


ARQUITECTO:
Javier Cabrera Caraballo

PROPIETARIO:
ILTRE AYTM. DE FIRGAS

PROYECTO:
SANEAMIENTO E IMPULSION EN BUENLUGAR
ATIS TIRMA - PASAJE LA ESTACION

SITUACION:
TM FIRGAS

FECHA:
AGOSTO 2018
Nº PLANO:
1
ESCALA:
S/E
P 122/2018
G 1984/2018

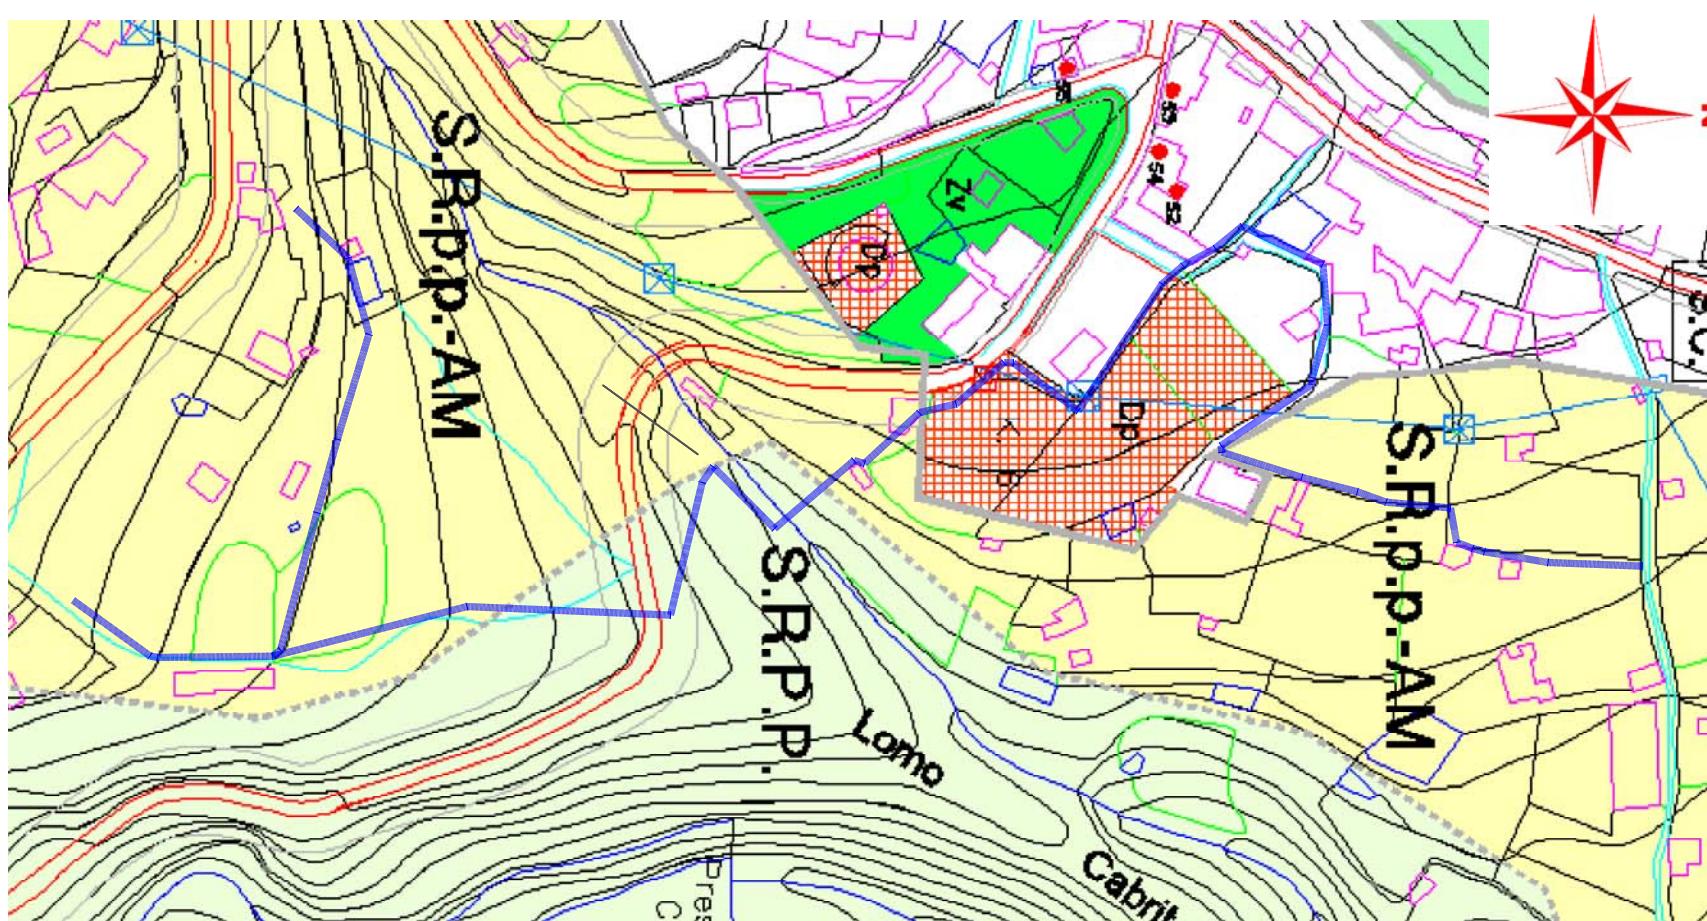



**ILTRE. AYTM. DE LA VILLA DE FIRGAS
OFICINA TECNICA**

ARQUITECTO:
Javier Cabrera Caraballo

PROPRIETARIO:

PROYECTO: SANEAMIENTO E IMPULSION EN BUENLUGAR

FECHA:
AGOSTO 2018
Nº PLANO:
1

A detailed topographic map of a coastal area, likely San Francisco, showing contour lines, roads, and land parcels. A large area in the center-right is highlighted with a thick red border. A cyan polygonal line outlines a specific route or boundary within this red-bordered area. The map includes labels for 'Quinchao' and 'Dolores Park'.




An aerial satellite map showing a rural landscape with fields, roads, and buildings. A large, irregular cyan polygon is overlaid on the map, outlining a specific area of interest. The polygon covers a mix of agricultural land, some developed areas with houses and small buildings, and a winding road. The surrounding terrain is a mix of green fields and darker, more developed areas.



TRAZADO GENERAL
DE LA RED



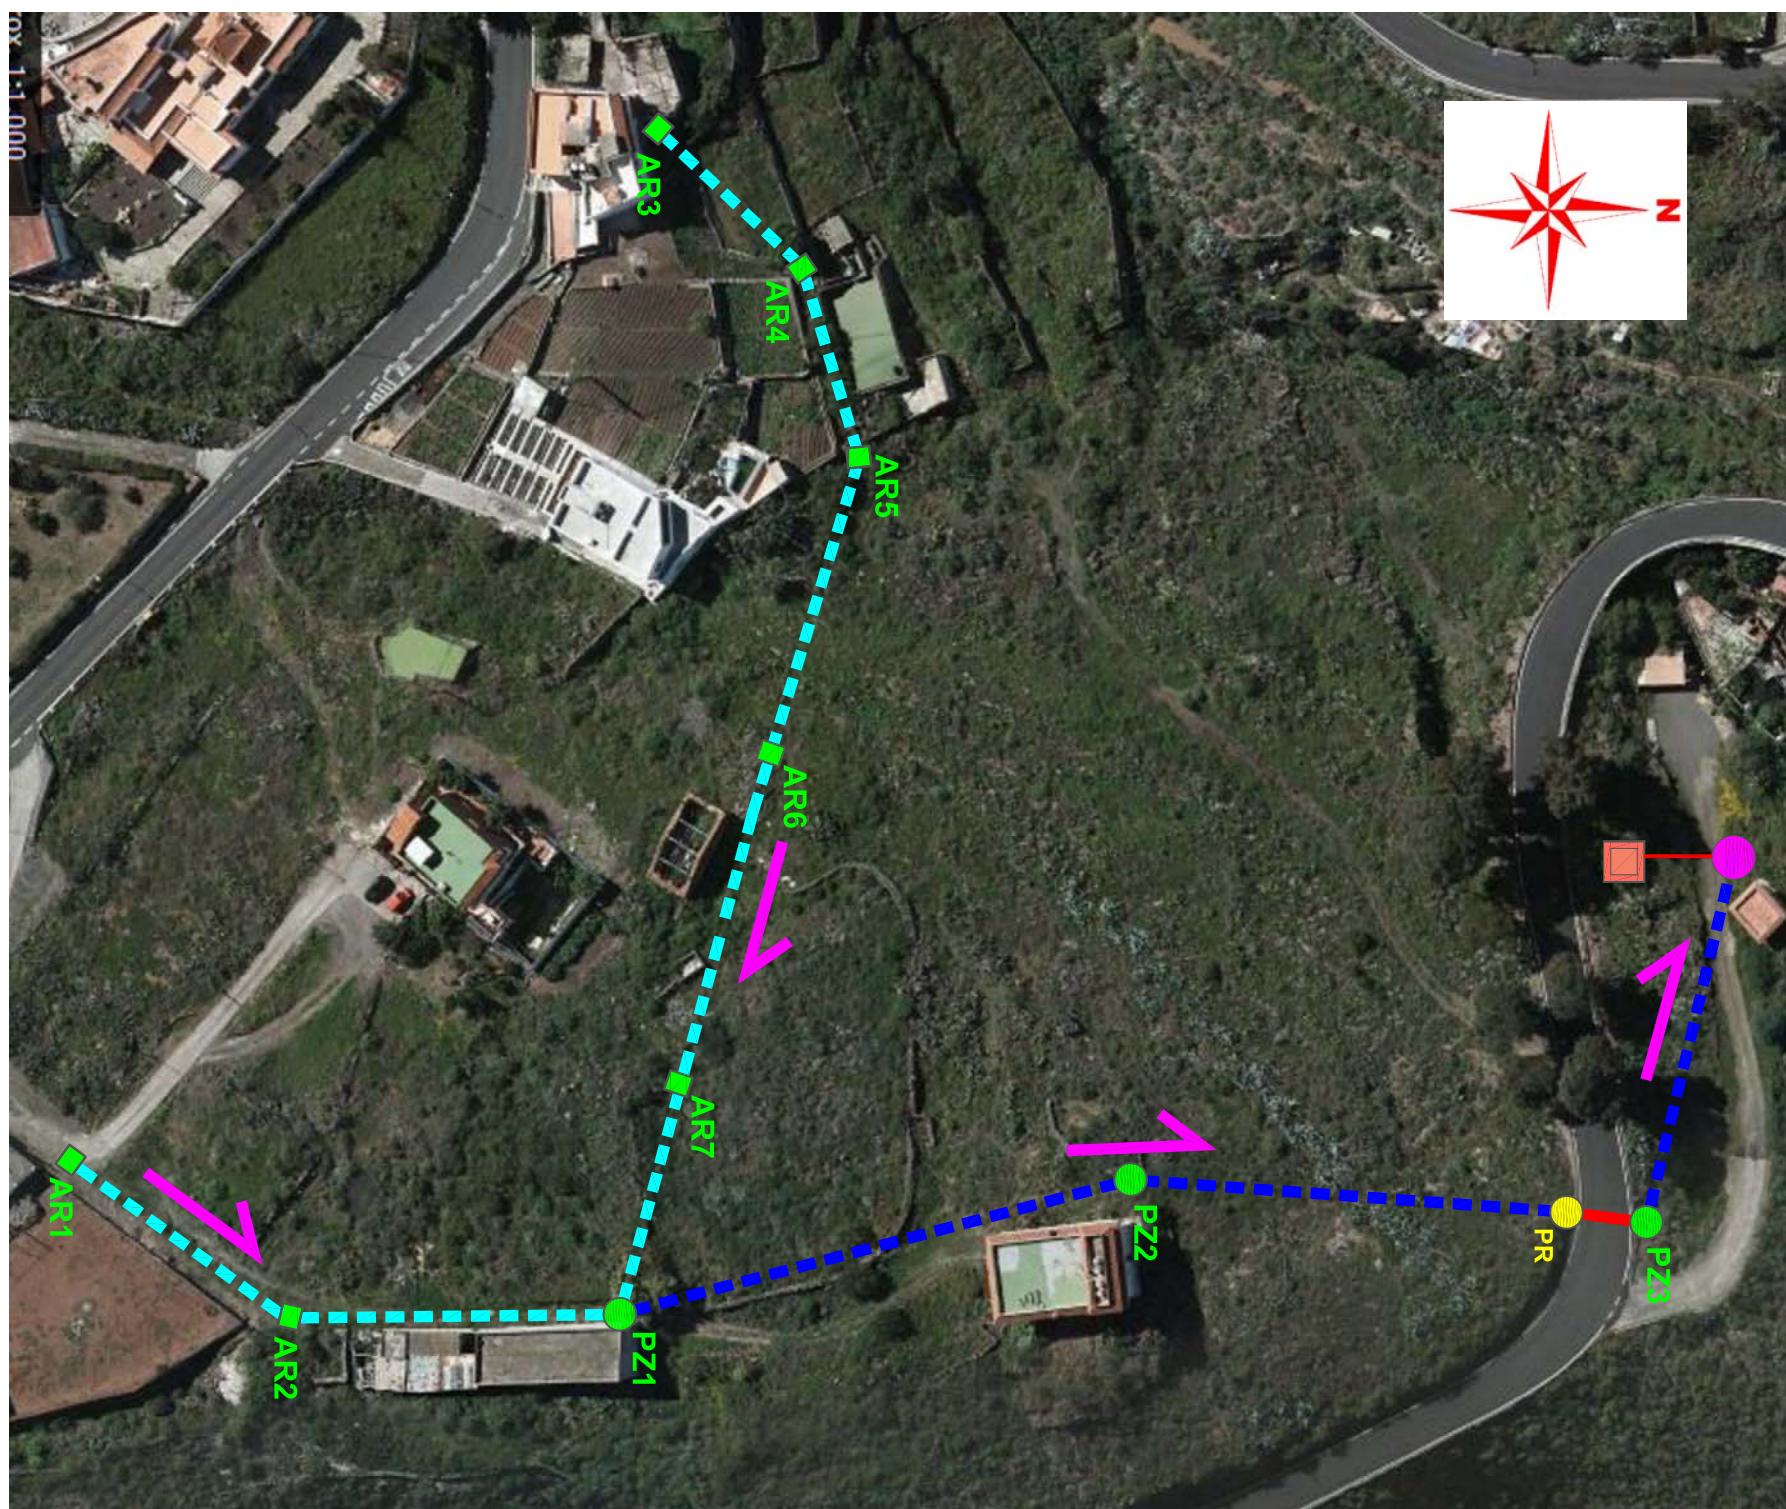

TRAMO A

PROPIETARIO:	PROYECTO:	FECHA:
ILTRE. AYTO. DE LA VILLA DE FIRGAS	SANEAMIENTO E IMPULSION EN BUENLUGAR	AGOSTO 2018
ILTRE AYTO.DE FIRGAS	ATIS TIRMA - PASAJE LA ESTACION	
SITUACION:		Nº PLANO:
TM FIRGAS		2
PLANO:		ESCALA:
		P 122/2018 G 1984/2018



VISTA GENERAL DESDE LA CARRETERA GC-300 DE LA PARTE SUPERIOR
(INICIO SANEAMIENTO)





ILTRE. AYTO. DE LA VILLA DE FIRGAS
OFICINA TÉCNICA

ARQUITECTO:
Javier Cabrera Caraballo


PROPIETARIO:
ILTRE AYTO.DE FIRGAS

PROYECTO:
SANEAMIENTO E IMPULSION EN BUENLUGAR
ATIS TIRMA - PASAJE LA ESTACION

SITUACION:
TM FIRGAS

FECHA:
AGOSTO 2018
Nº PLANO:
3

PLANO:
PLANTA GENERAL TRAMO B
ESCALA:
1:1000
P 122/2018
G 1984/2018

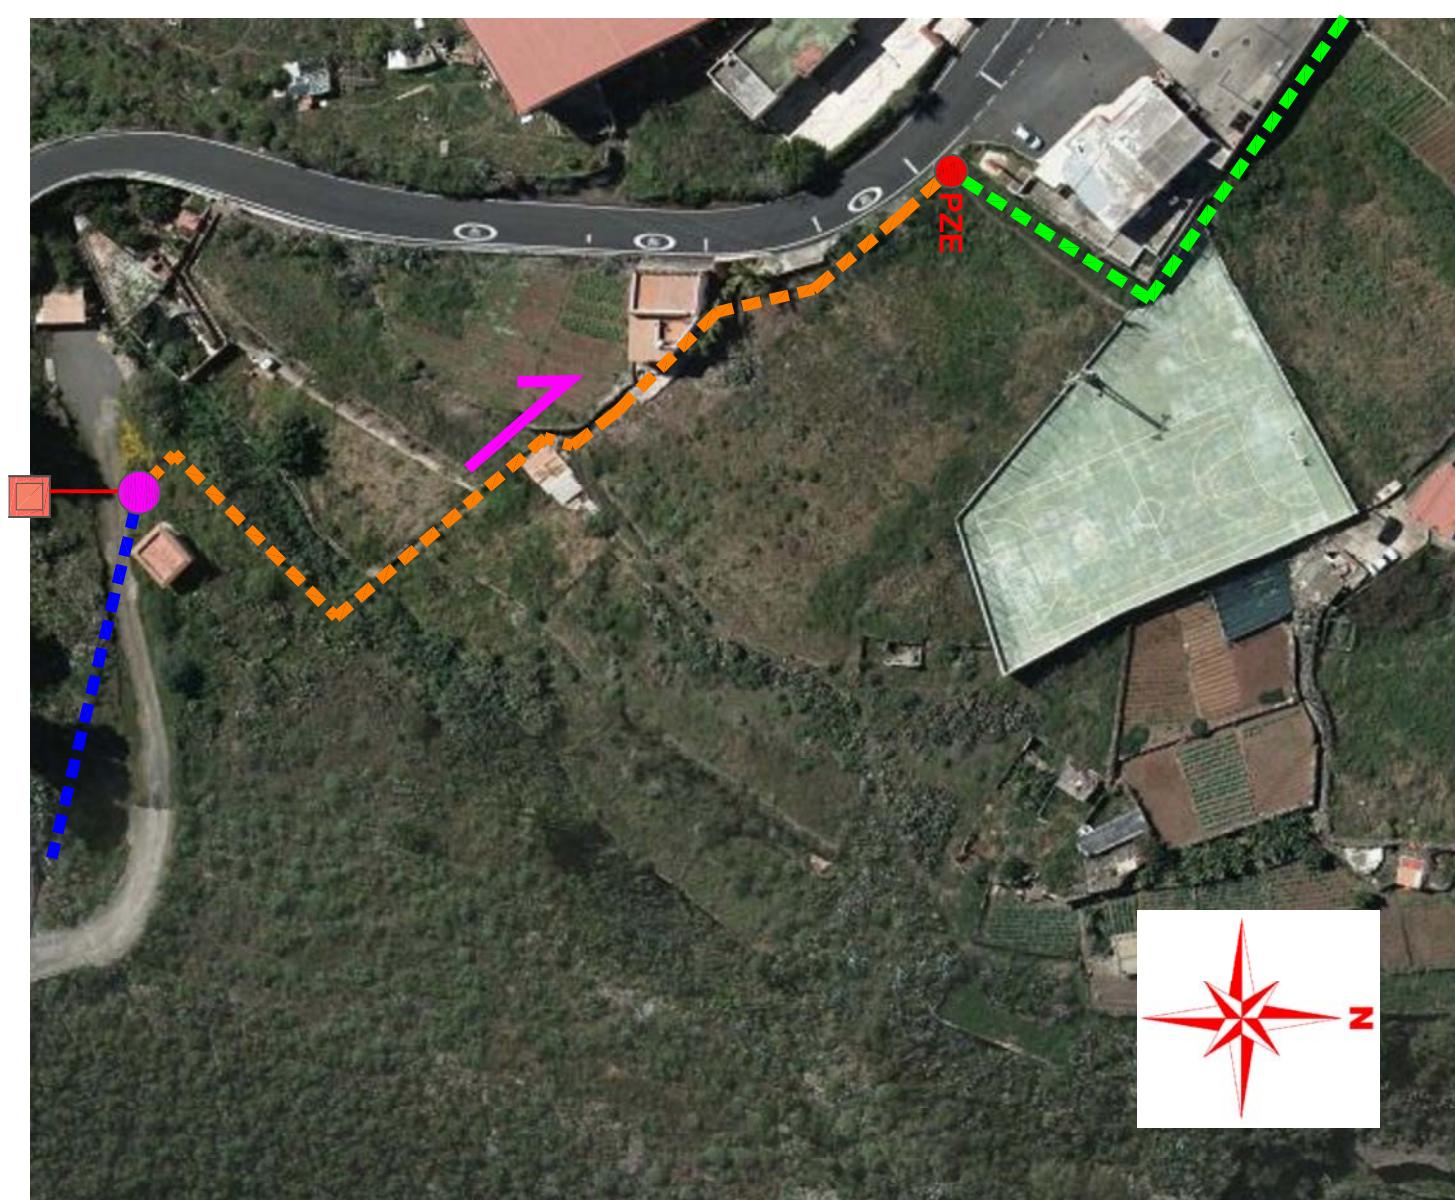

TRAMO B



BOMBA DE IMPULSIÓN	
	AR1 ARQUETA HGÓN. 50 x 50 cms
	AR1 ARQUETA HGÓN. 60 x 60 cms
	PZ1 POZO DE REGISTRO
	PZE POZO EXISTENTE
	PR POZO DE RESALTO
TUBERÍA CORRUGADA PEAD	
	160 mm ENTERRADA EN ZANJA BAJO TERRENO NATURAL
	200 mm ENTERRADA EN ZANJA BAJO TERRENO NATURAL
	TUBERÍA CORRUGADA PEAD 200 mm ENTERRADA EN ZANJA BAJO HORMIGÓN
	TUBERÍA CORRUGADA PEAD 200 mm POR INTERIOR DE PEAD 250 mm
	TUBERÍA IMPULSION 63 Mm POLIETILENO BANDA MARRÓN 16 ATM
	TUBERÍA SANEAMIENTO EXISTENTE
	SENTIDO DE LA EVACUACIÓN
	CASETA GRUPO ELECTROGENO



SERVIENTA DE LA SUBIDA
DE LA IMPULSION HASTA
POZO EXISTENTE

POZO EXISTENTE AL QUE
ACOMETE LA IMPULSION

POZO EXISTENTE AL QUE
ACOMETE LA IMPULSION

3 IMÁGENES DE LA
TUBERÍA EXISTENTE
QUE DISCURRE POR
LA CALLE HERMIGUA





ILTRE. AYTO. DE LA VILLA DE FIRGAS
OFICINA TÉCNICA

ARQUITECTO:
Javier Cabrera Caraballo

PROPIETARIO:
ILTRE AYTO.DE FIRGAS


PROYECTO: **SANEAMIENTO E IMPULSION EN BUENLUGAR**
ATIS TIRMA - PASAJE LA ESTACION

FECHA: AGOSTO 2018 N° PLANO:
4
CAMINO SITUADO AL FINAL DEL
RECORRIDO DEL SANEAMIENTO (PZ11)

SITUACION:
TM FIRGAS

PLANO:

PLANTA GENERAL TRAMO C
ESCALA: 1:1000 P 122/2018 G 1984/2018

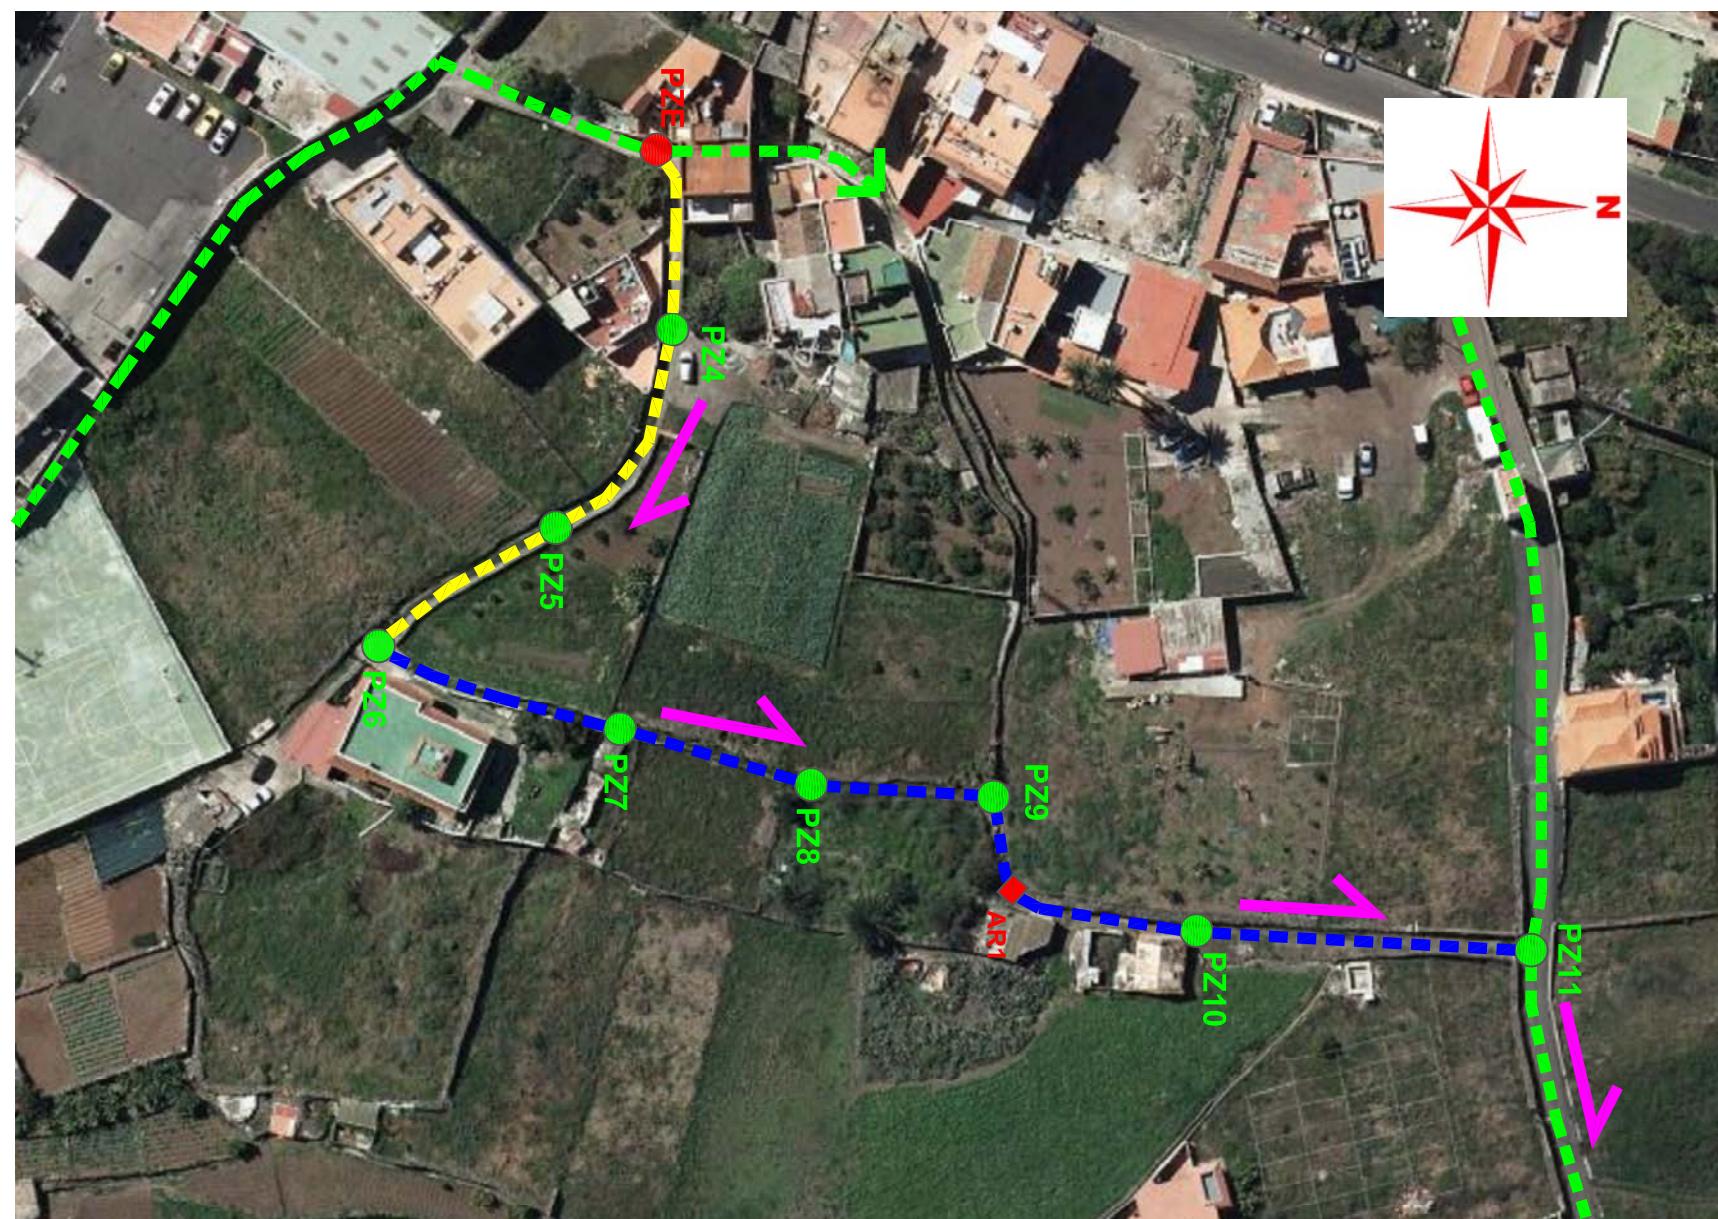

TRAMO C


	BOMBA DE IMPULSIÓN
	AR1 ARQUETA HGÓN. 50 x 50 cms
	AR1 ARQUETA HGÓN. 60 x 60 cms
	PZ1 POZO DE REGISTRO
	PZ6 POZO EXISTENTE
	PR POZO DE RESALTO
	TUBERÍA CORRUGADA PEAD 160 mm ENTERRADA EN ZANJA BAJO TERRENO NATURAL
	TUBERÍA CORRUGADA PEAD 200 mm ENTERRADA EN ZANJA BAJO TERRENO NATURAL
	TUBERÍA CORRUGADA PEAD 200 mm ENTERRADA EN ZANJA BAJO HORMIGÓN
	TUBERÍA CORRUGADA PEAD 200 mm POR INTERIOR DE PEAD 250 mm
	TUBERIA IMPULSION 63 Mm POLIETILENO BANDA MARRÓN 16 ATM
	TUBERIA SANEAMIENTO EXISTENTE
	SENTIDO DE LA EVACUACIÓN
	CASETA GRUPO ELECTROGENO



POZO EXISTENTE DE CABECERA (PZE)
EN EL RAMAL DE LA PROLONGACIÓN
DE LA C/ HERMIGUA



PROLONGACIÓN C/ HERMIGUA
Y SERVENTIA DE RIEGO (PZE AL PZ6)

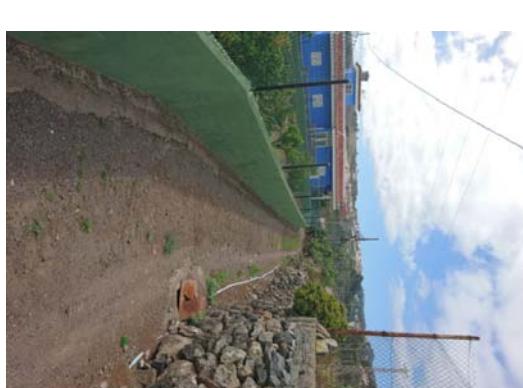

Documento firmado electrónicamente desde la plataforma espede.com Gestión | Página 5 de 16
Código Alícuota: 9MFTN72RPTYD92WGMF919 | Verificación: https://espede.com/certifica/9MFTN72RPTYD92WGMF919





ILTRE. AYTMO. DE LA VILLA DE FIRGASS


ARQUITECTO:
Javier Cabrera Caraballo

PROPIETARIO:

PROYECTO: **SANEAMIENTO E IMPULSIÓN EN BUEN LUGAR**

FECHA: _____ Nº PLANO: _____


CRUCE DEL SANEAMIENTO BAJO CALZADA

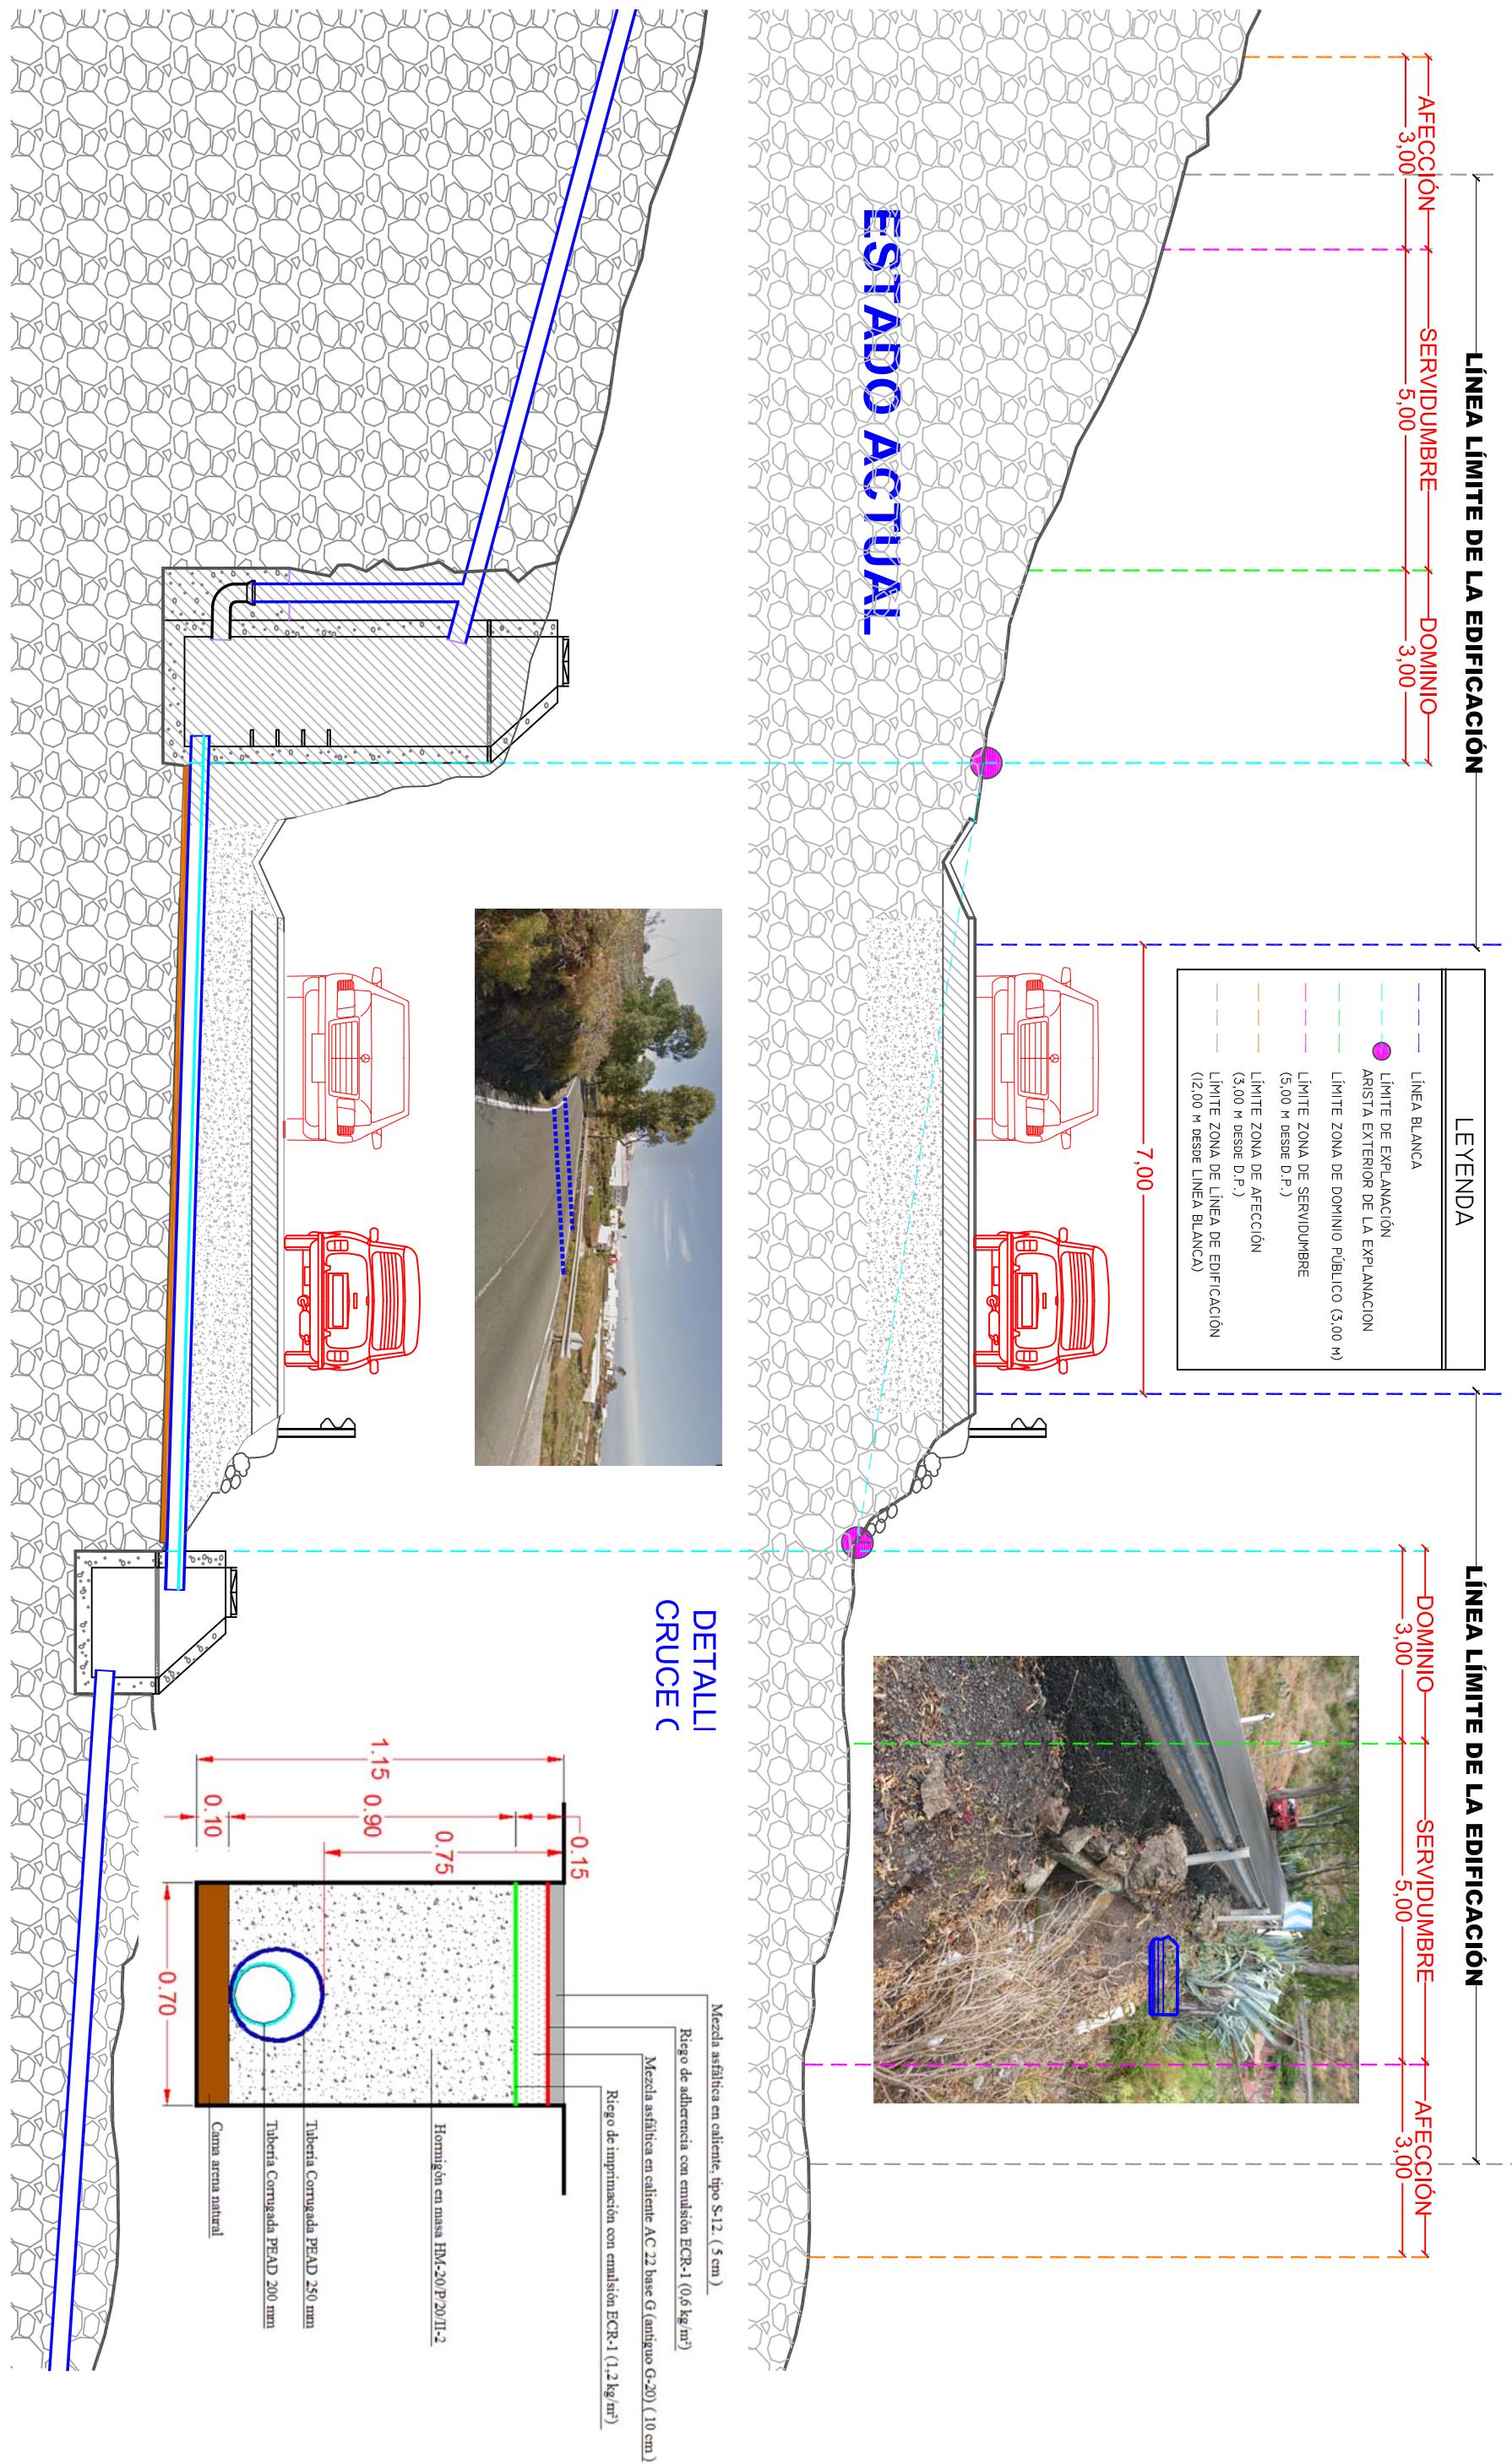


SEÑALIZACION OBRAS MARGEN IZQUIERDO

NOTA: Para las obras de corte de calzada en el margen contrario la señalización será la simétrica a la reflejada

GC-300 PK 17 +875 (AMBOS MARGenes)

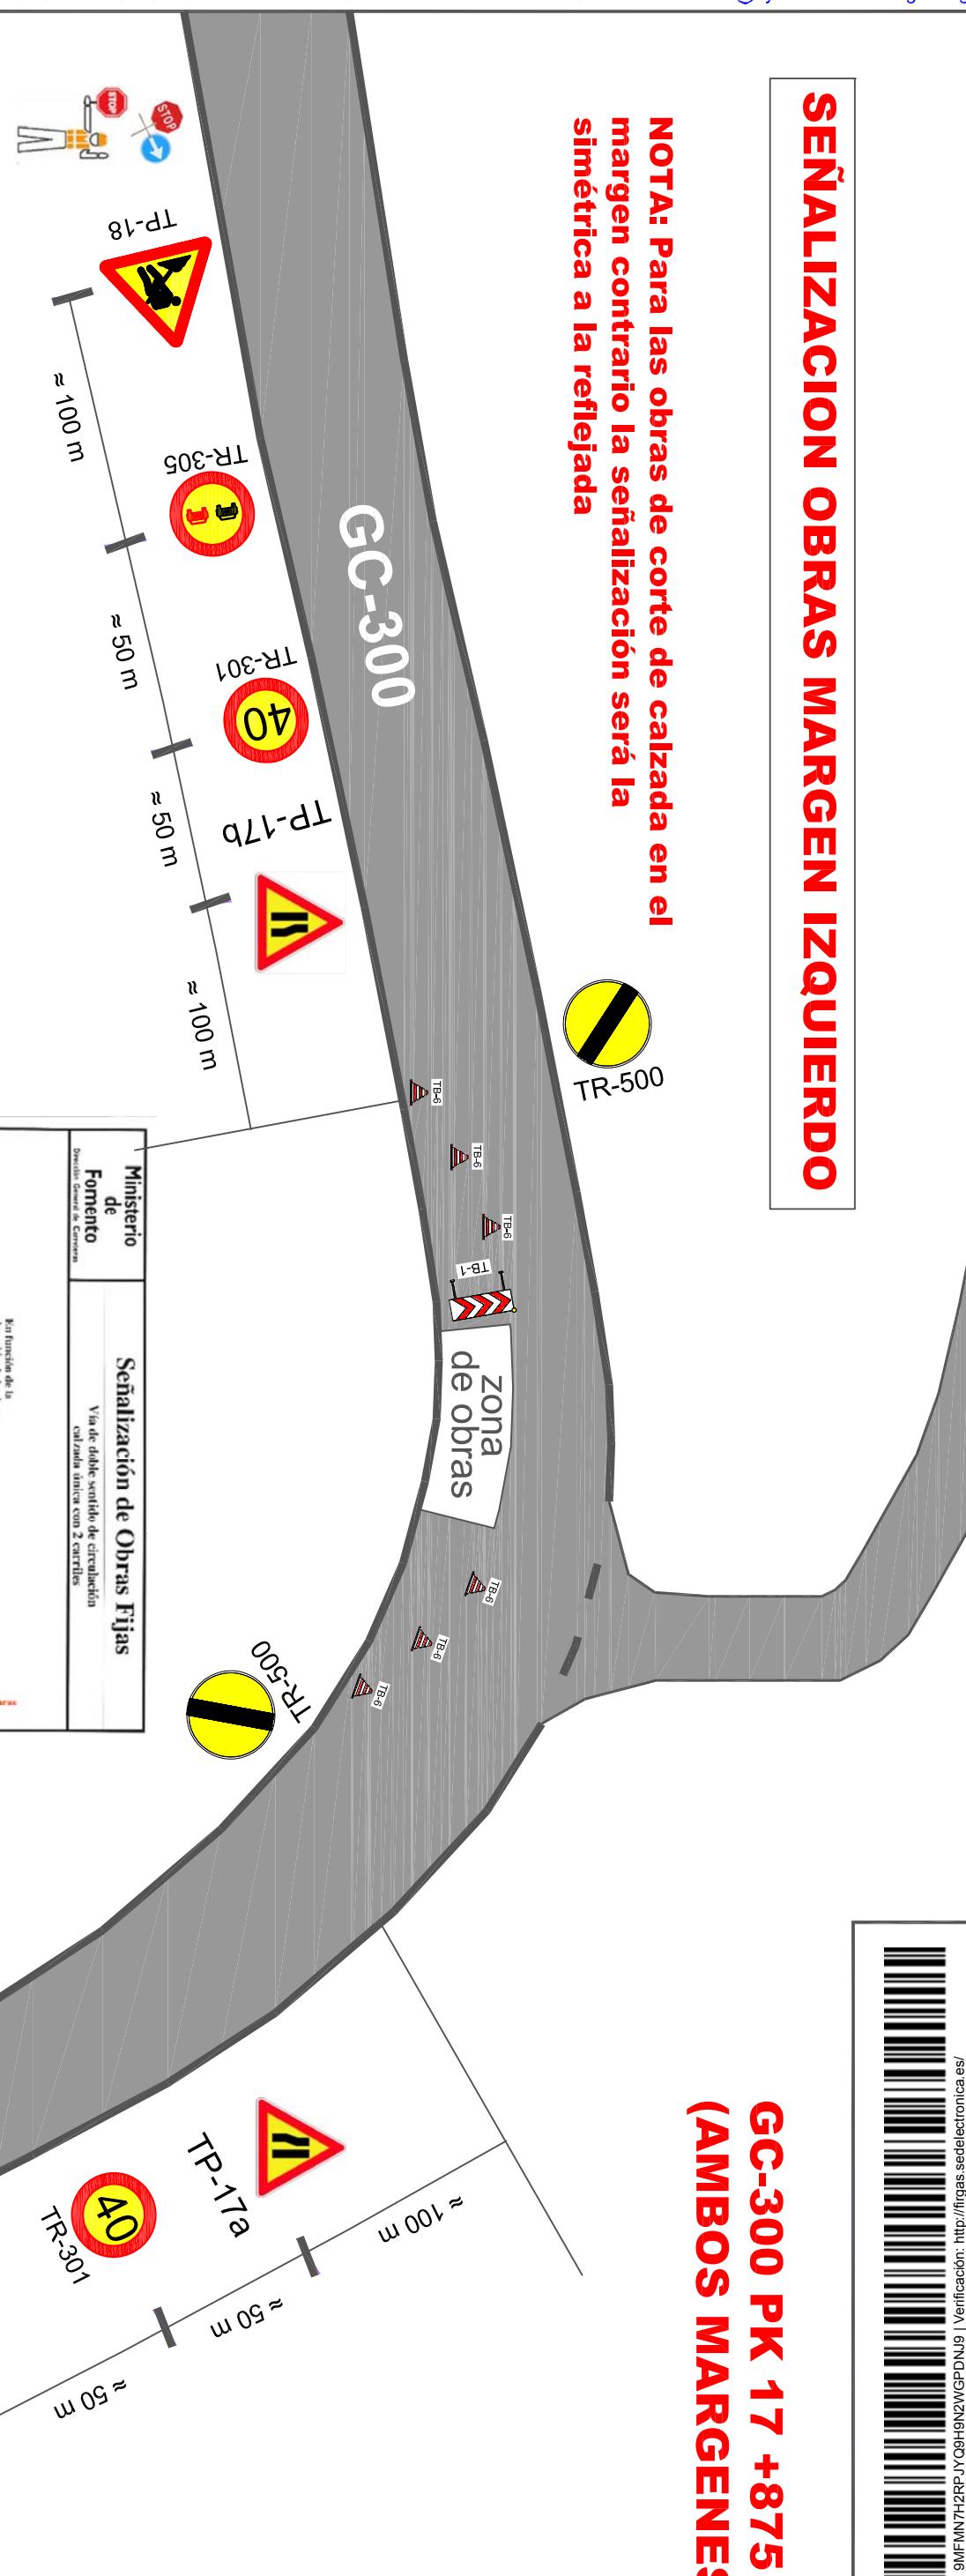

Obras	TP-18
Adelantamiento Prohibido	TR-305
Velocidad Máxima	40
Prioridad de Paso	R-6
Operario Control Tráfico	TB-1
Estrechamiento de calzada	TP-17a / TP-17b
Fin Prohibición o Restricción	TR-500
Conos Balizamiento	TB-6
Panel Direccional	Balizamiento

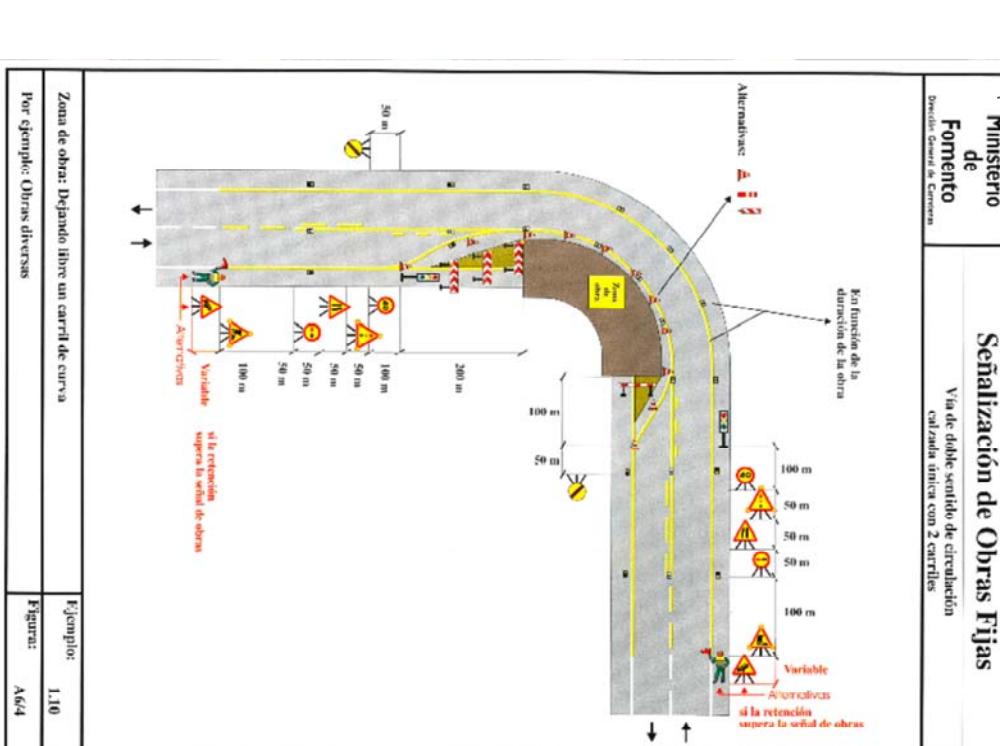





ILTRE. AYTO. DE LA VILLA DE FIRGAS
OFICINA TÉCNICA

ARQUITECTO:
Javier Cabrera Caraballo

PROPIETARIO:
ILTRE AYTO.DE FIRGAS

PROYECTO: SANEAMIENTO E IMPULSION EN BUENLUGAR
ATIS TIRMA - PASAJE LA ESTACION



FECHA:
AGOSTO 2018
Nº PLANO:
7
SITUACION:
TM FIRGAS
ESCALA:
S/E
PLANO:
POZO DE IMPULSION Y ACOMETIDA ELECTRICA
G 1984/2018

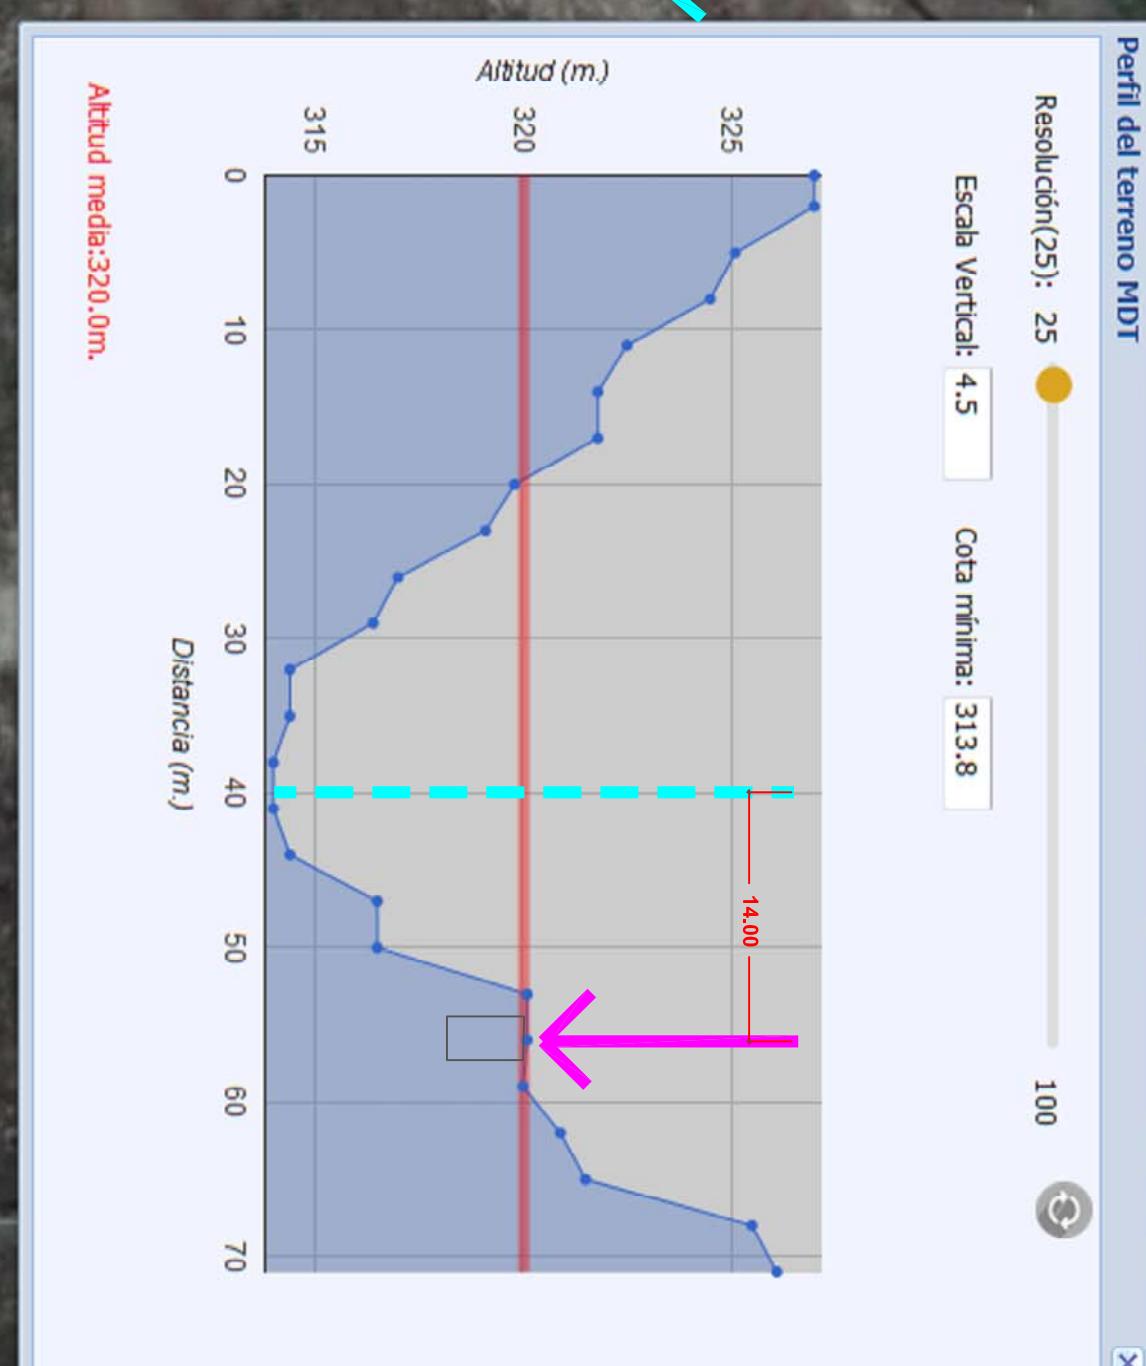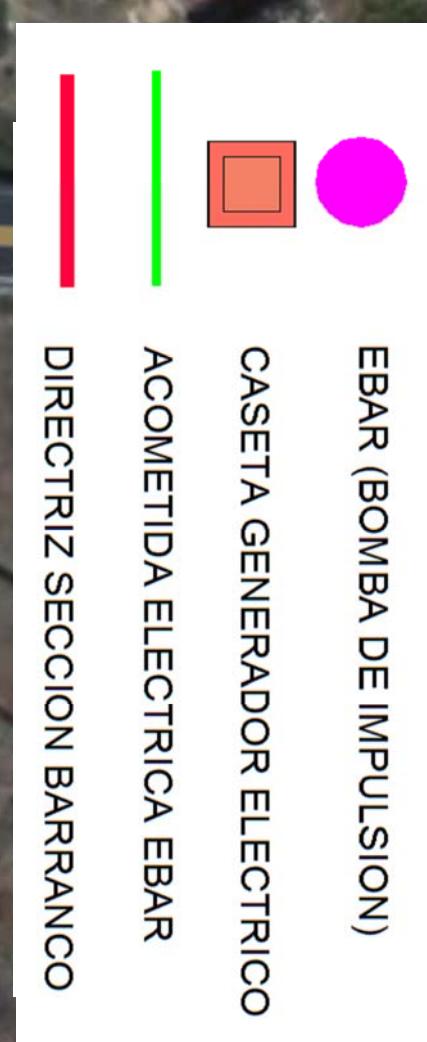



ILTRE, AYTO. DE LA VILLA DE FIRGAS OFICINA TÉCNICA	PROPIETARIO: ILTRE AYTO.DE FIRGAS	PROYECTO: SANEAMIENTO E IMPULSION EN BUENLUGAR ATIS TIRMA - PASAJE LA ESTACION	FECHA: AGOSTO 2018	Nº PLANO: 8
SITUACION: TM FIRGAS	PLANO: POZO DE IMPULSION Y ACOMETIDA ELECTRICA	ESCALA: 1:100	P 122/2018	G 1984/2018

CAUCE BARRANQUILLO

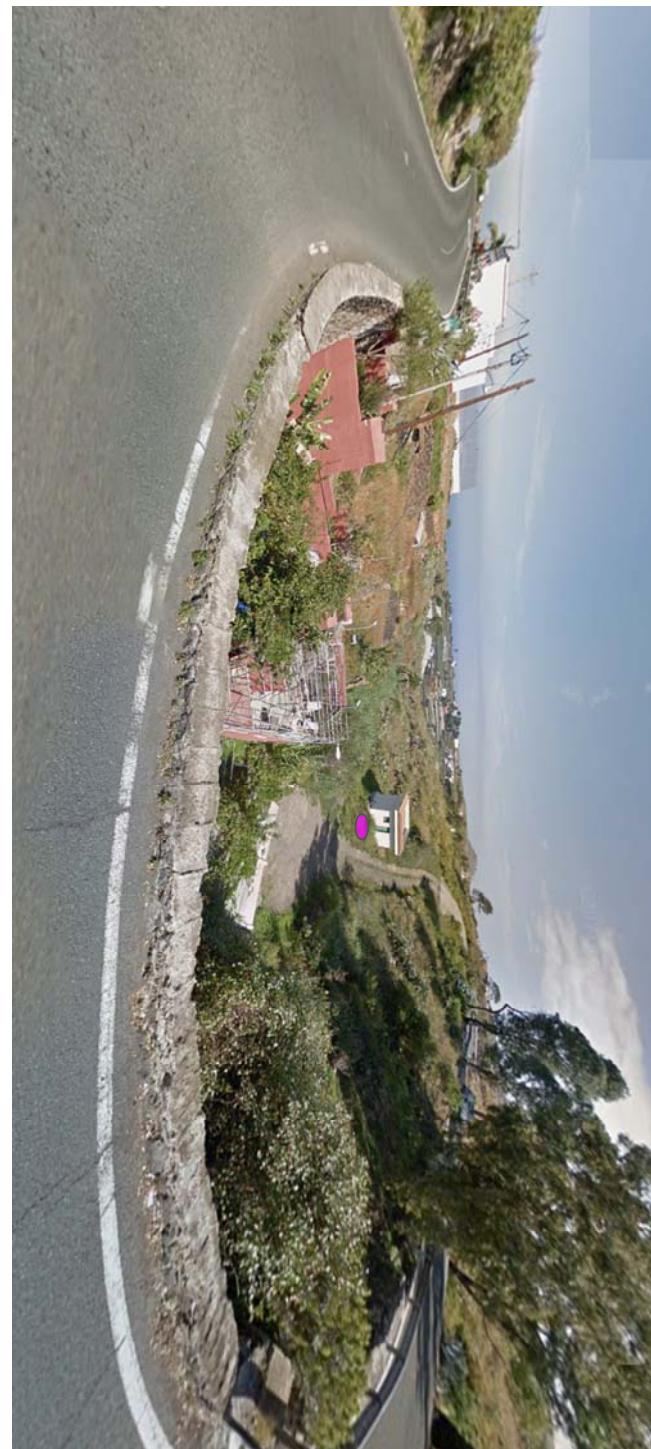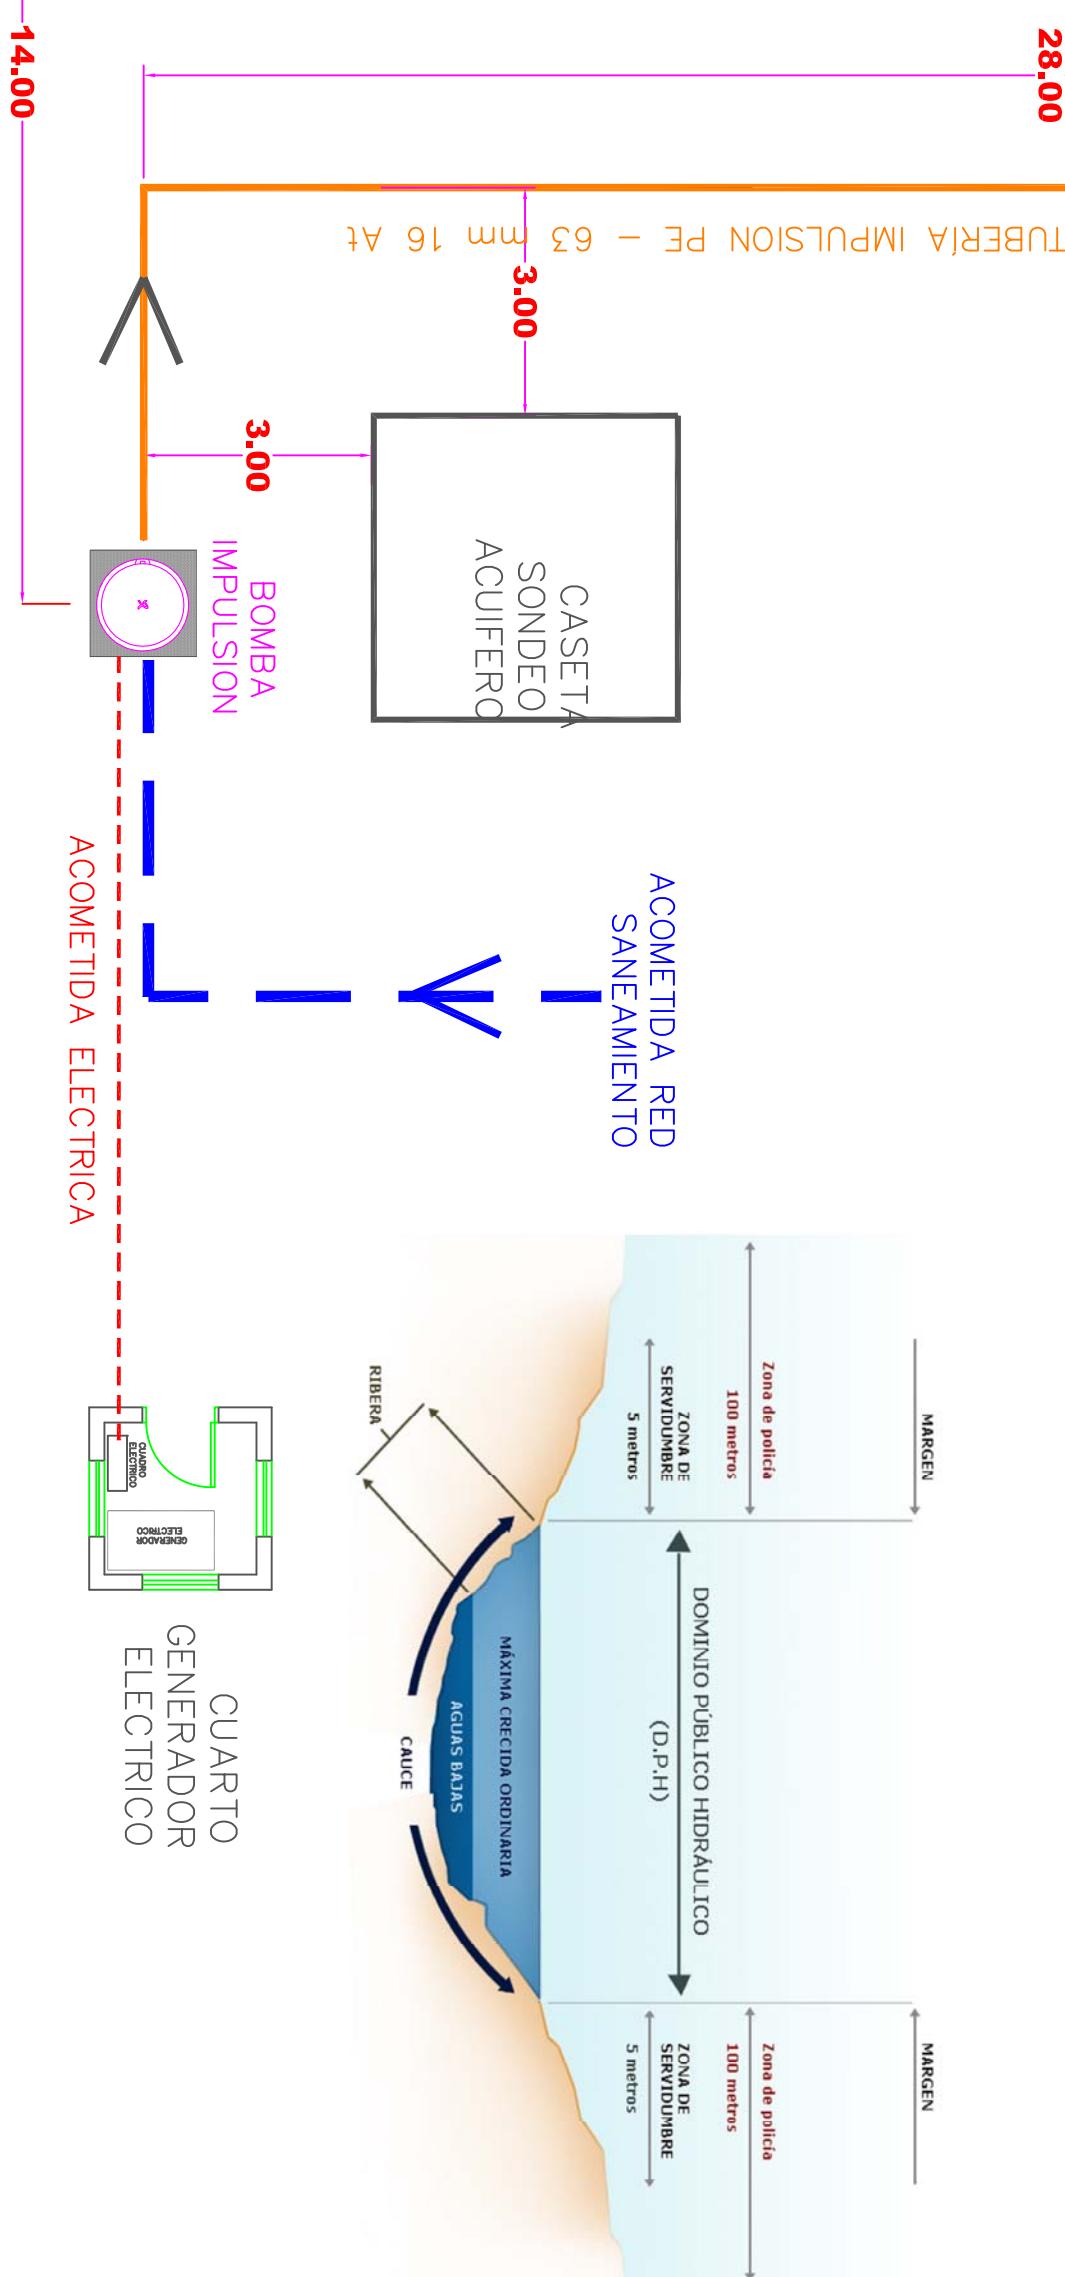




ILTRE. AYTO. DE LA VILLA DE FIRGAS
OFICINA TÉCNICA

ARQUITECTO:
Javier Cabrera Caraballo

PROPIETARIO:
ILTRE AYTO.DE FIRGAS


PROYECTO:
SANEAMIENTO E IMPULSION EN BUENLUGAR
ATIS TIRMA - PASAJE LA ESTACION

FECHA:
AGOSTO 2018
Nº PLANO:
10
ESCALA:
1:25
P 122/2018
G 1984/2018

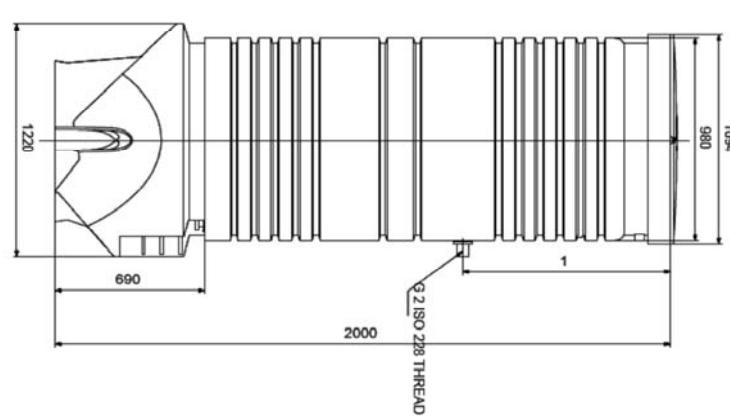


Hormigón e = 10 cms

PLANTA

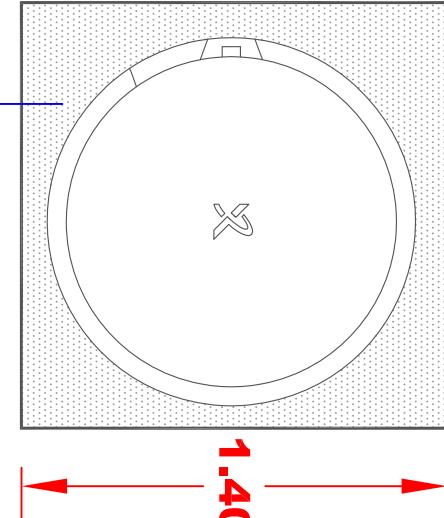

1.40

SECCION


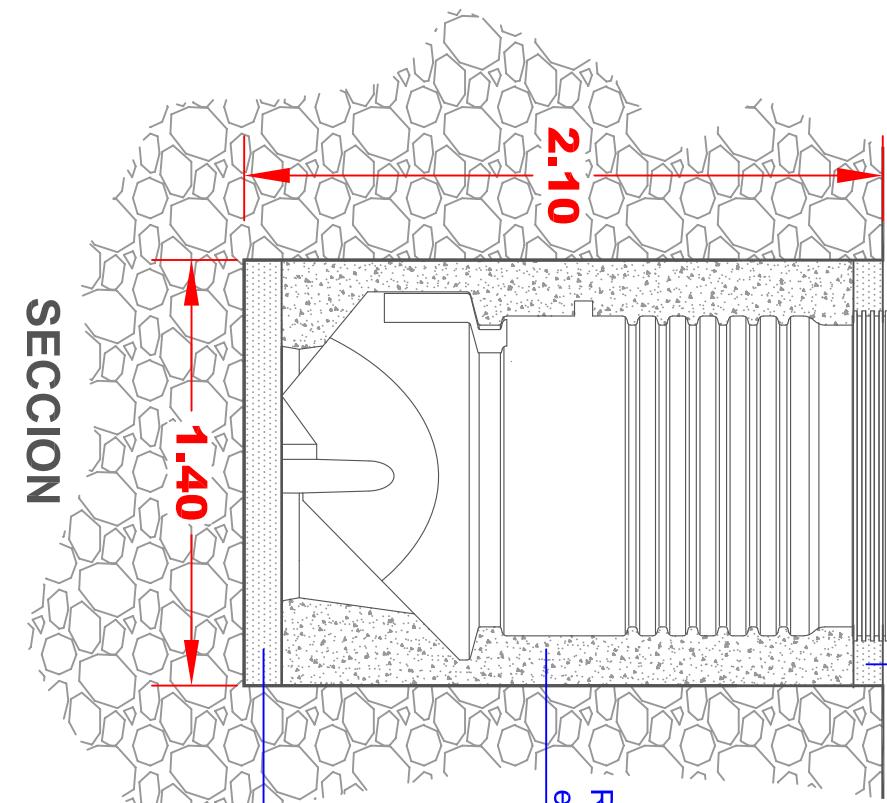


Hormigón de nivelación
e = 10 cms

Relleno de la
excavación

Hormigón e = 10 cms

SECCION

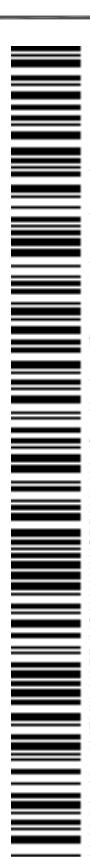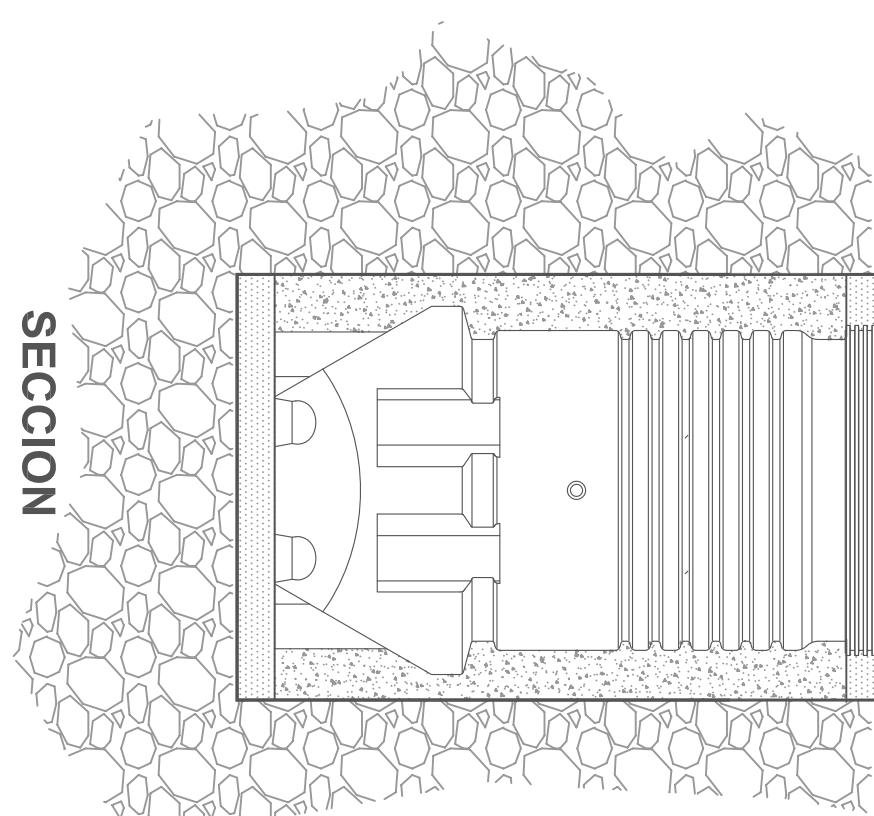



ARMADO LOSA CIMENTACION

230/400 V
Potencia 10 kVA
1.500 r.p.m.
2 fases y 4 cables




GRUPO ELECTROGENO


- BOMBA DE IMPULSION (EBAR) ----- ACOMETIDA ELECTRICA**

 **CASETA DEL GRUPO ELECTRÓGENO
(PUNTO DE ENGANCHE)**


SECCION

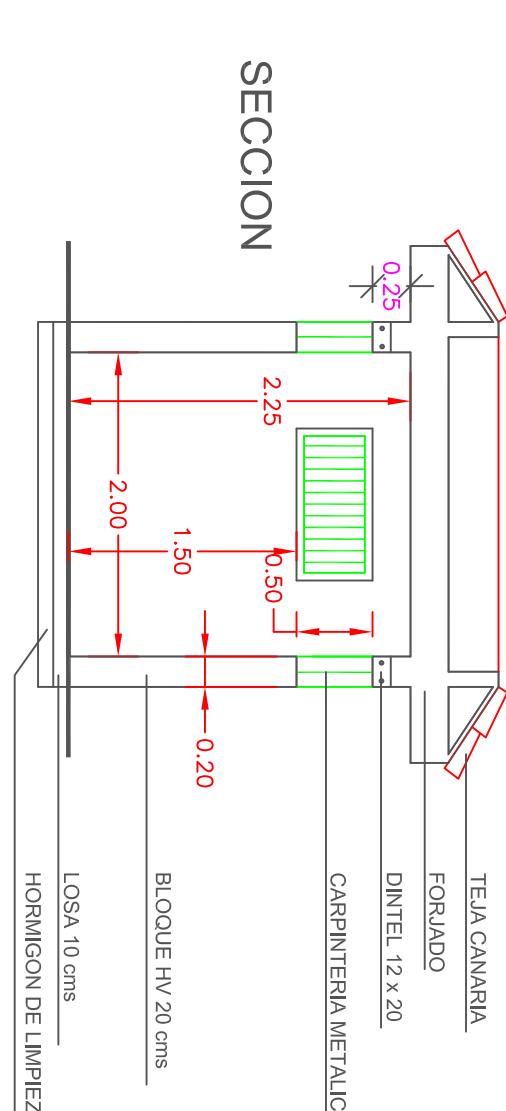

ALZADO FRONITAL

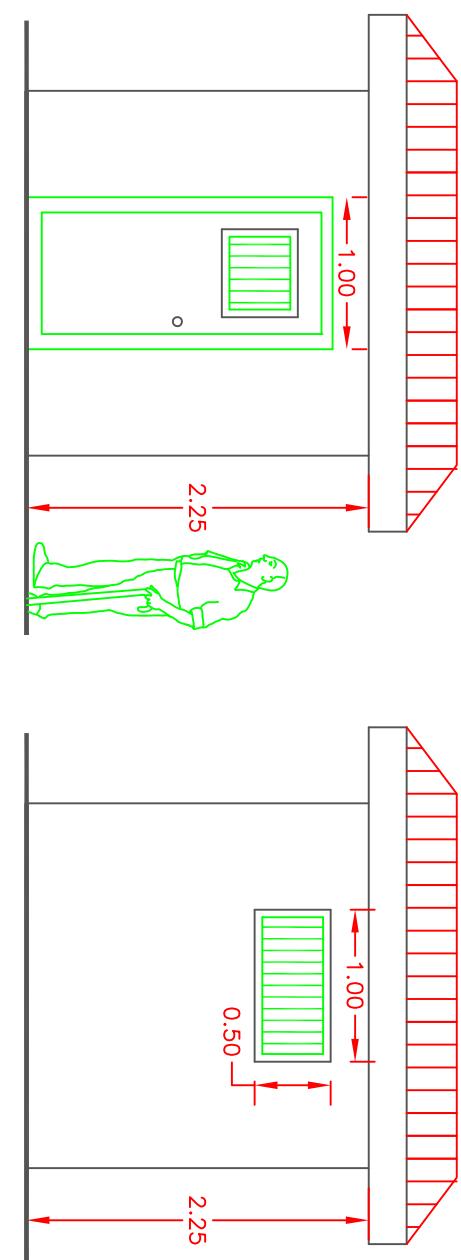



ALZADO LATERAL

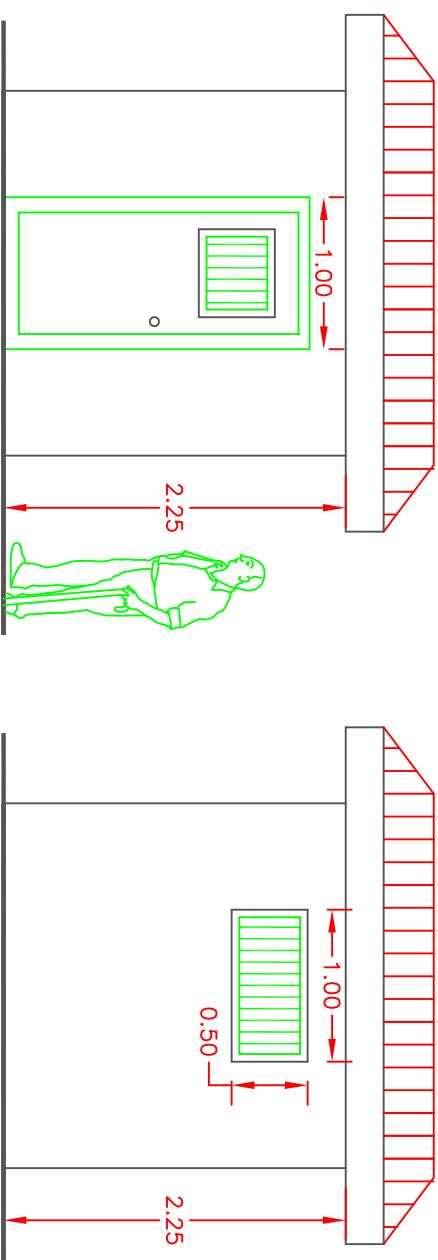

SITUACION Y EMPLAZAMIENTO

CASETA GRUP
ELECTROGENO



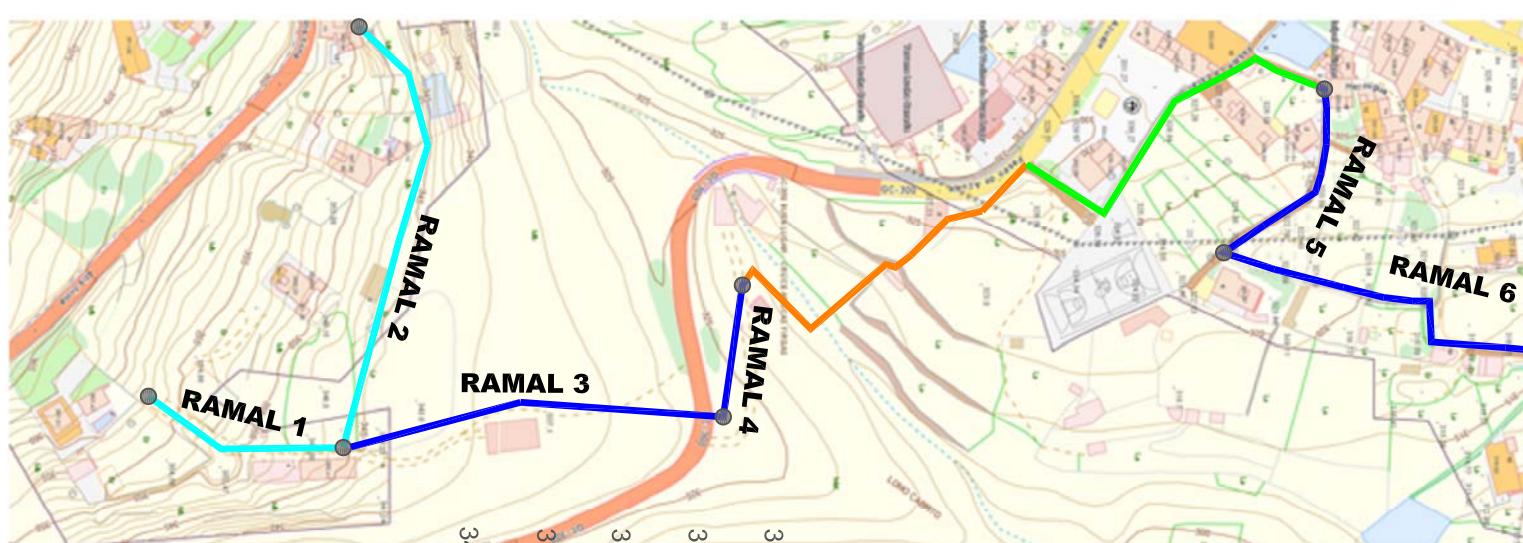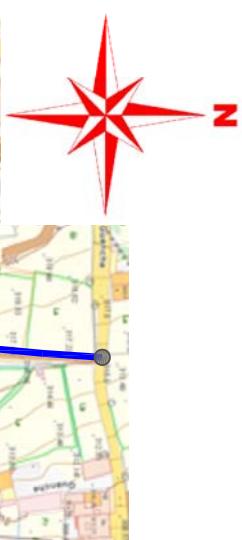

IMPULSION
RED EXISTENTE
NUEVA RED




RAMAL 2

ILTRE. AYTO. DE LA VILLA DE FIRGAS
OFICINA TÉCNICA
ARQUITECTO:
Javier Cabrera Caraballo


PROPIETARIO:
ILTRE AYTO. DE FIRGAS

PROYECTO:
SANEAMIENTO E IMPULSION EN BUENLUGAR
ATIS TIRMA - PASAJE LA ESTACION

FECHA:
AGOSTO 2018
Nº PLANO:
12
ESCALA:
S/E
P 122/2018
G 1984/2018

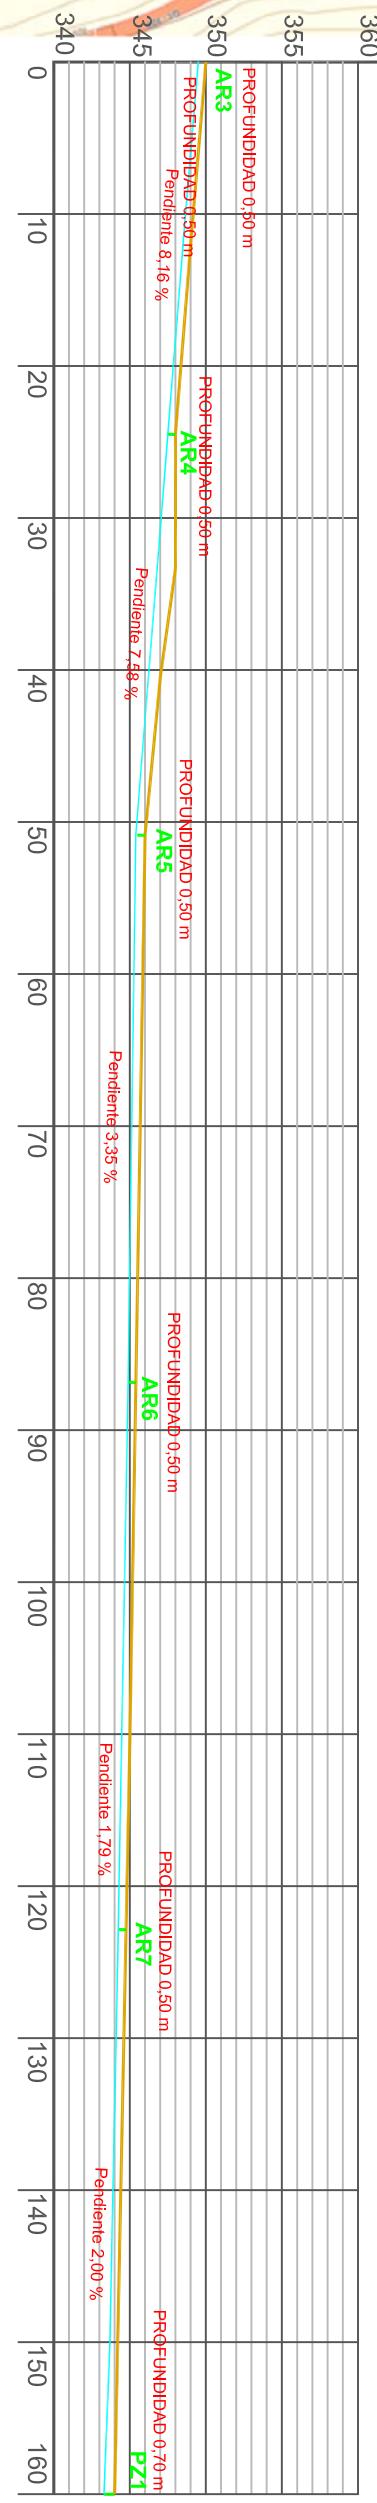


RAMAL 1






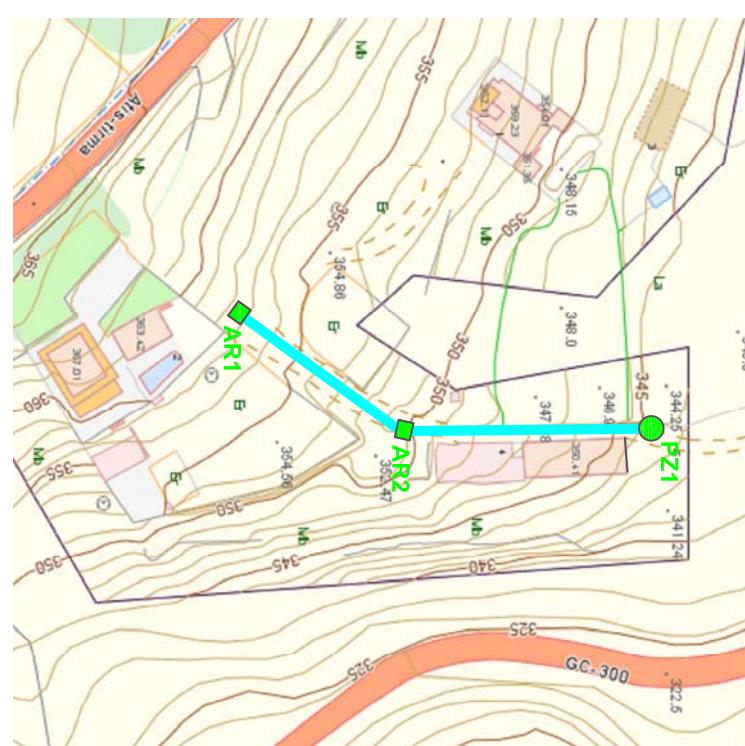


RAMAL 2: TUBERIA CORRUGADA PEAD 160 mm
LONGITUD = 160 metros (BAJO TERRENO NATURAL)

RAMAL 1: TUBERIA CORRUGADA PEAD 160 mm
LONGITUD = 90 metros (BAJO TERRENO NATURAL)



Perfil del terreno
Disposición de la tubería

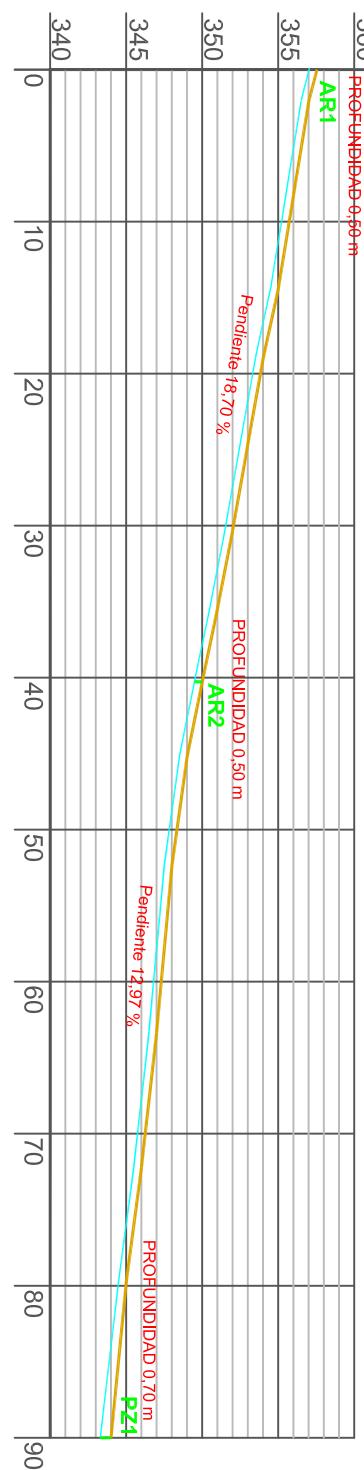

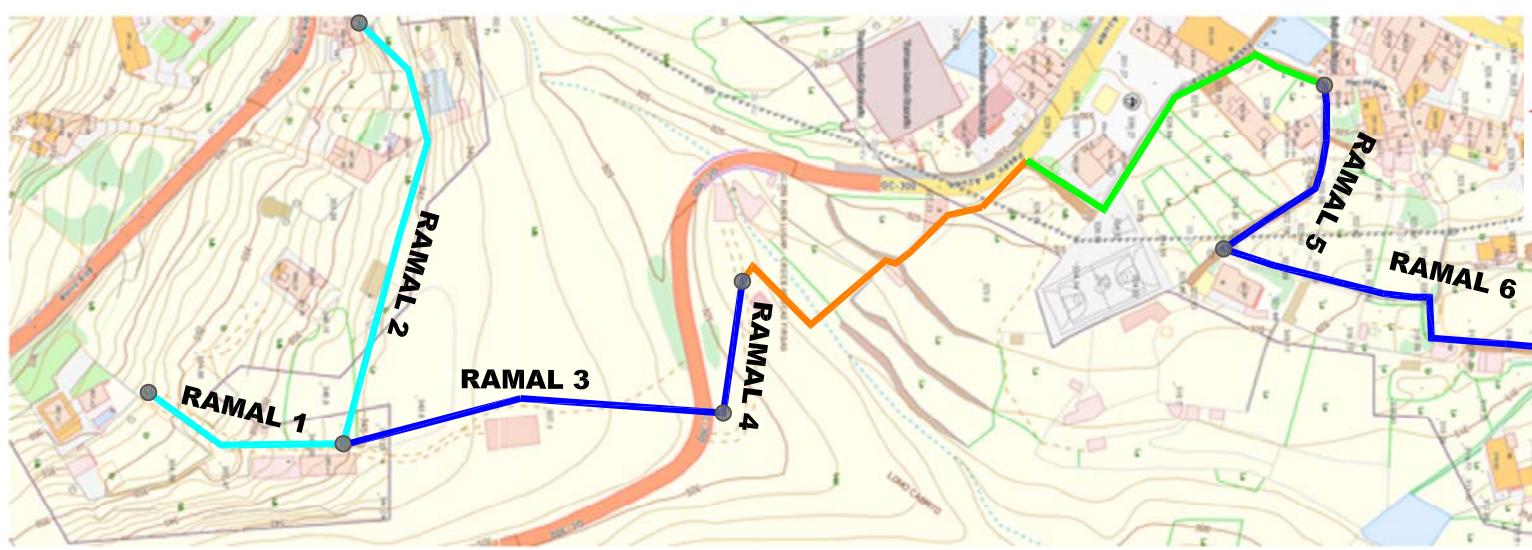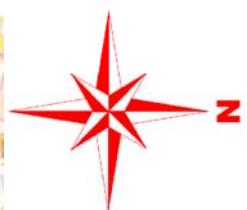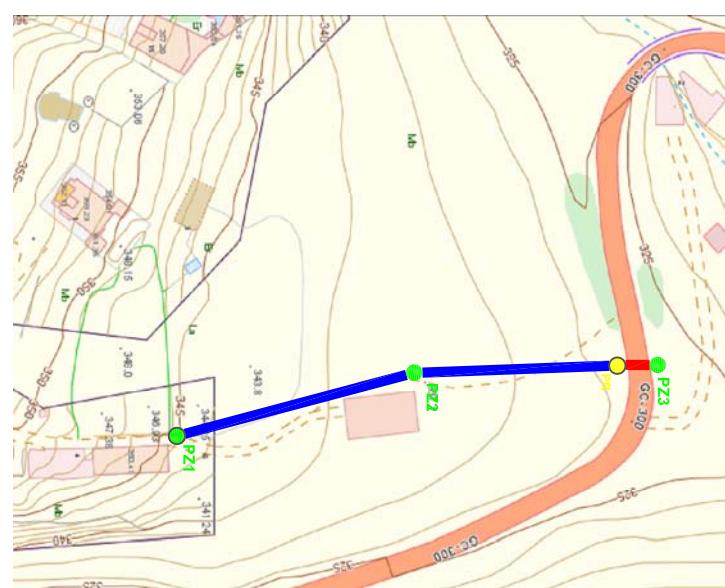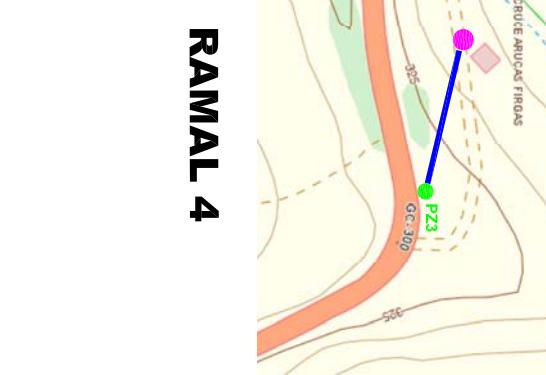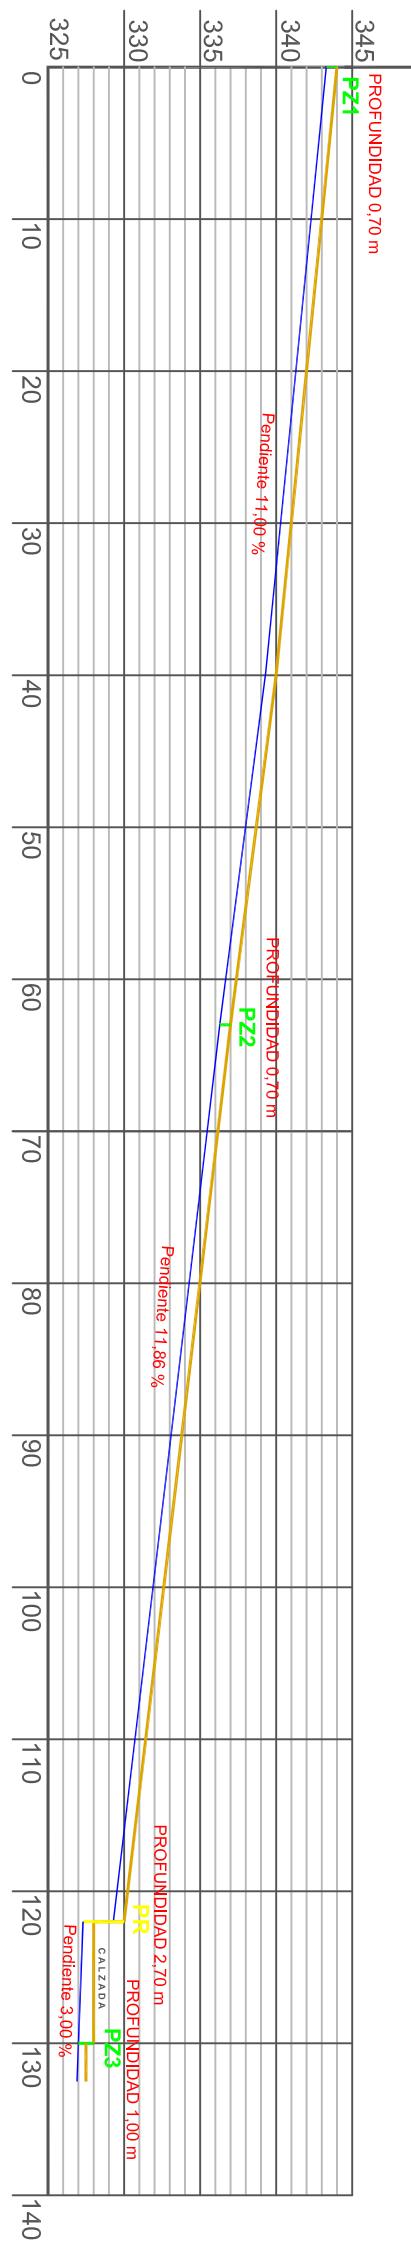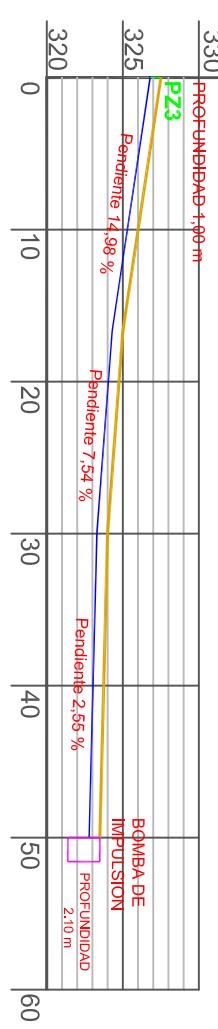**RAMAL 3****RAMAL 3****RAMAL 4**

RAMAL 5: TUBERIA CORRUGADA PEAD 200 mm
LONGITUD = 81 metros (BAJO CAMINO HORMIGONADO)

— Perfil del terreno — Disposición de la tubería

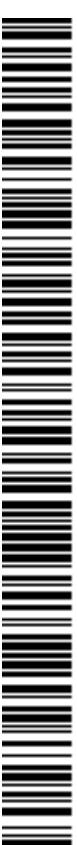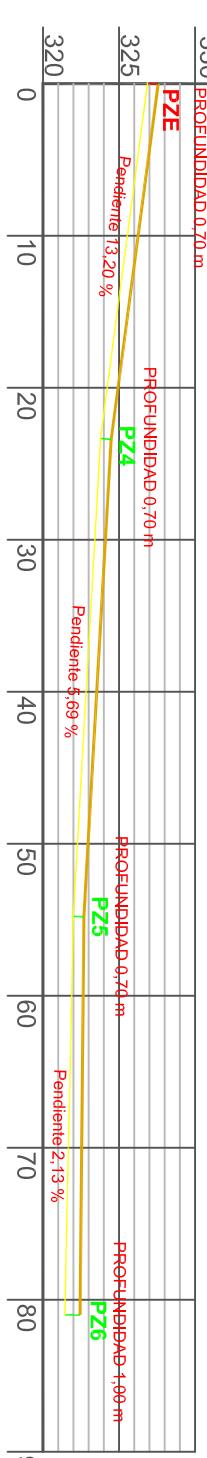



ILTRE. AYTMO. DE LA VILLA

IMPAULSION
RED EXISTENTI




**RAMAL 6: TUBERIA CORRUGADA PEAD 200 mm
LONGITUD = 158 metros (BAJO TERRENO NATURAL)**

**RAMAL 6: LUBERIA CORRUGADA HEAD 200 mm
LONGITUD = 158 metros (BAJO TERRENO NATURAL)**

— Perfil del terreno —

— Perfil del terreno — Disposición de la tubería

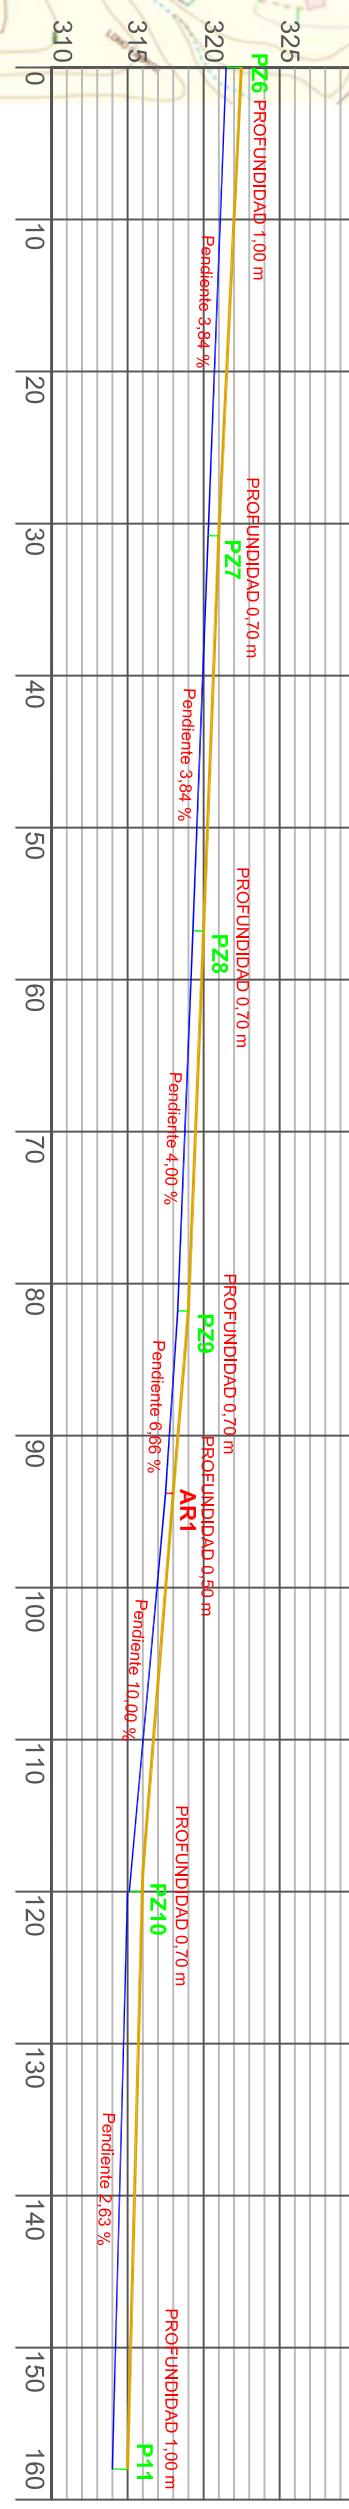

RAMAL 6



OFICINA TÉCNICA DEL ILTRE, AYTMU, DE LA VILLA DE FIRGAS, e-mail: oftecnicaf@ayuntamientodofirgas.org

Din A3



OFICINA TÉCNICA


N



RAMAL 6: TUBERIA CORRUGADA PEAD 200 mm

LONGITUD = 158 metros (BAJO TERRENO NATURAL)

— Perfil del terreno — Disposición de la tubería

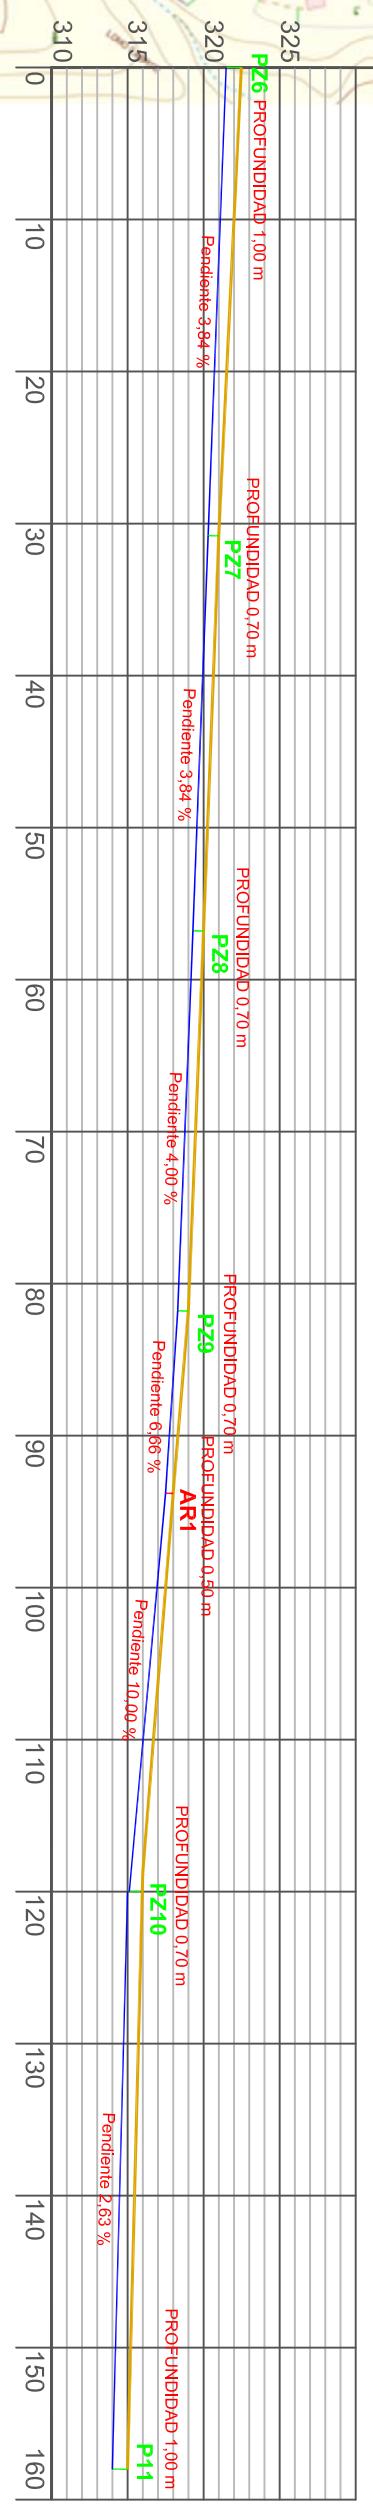

RAMAL 6: TUBERIA CORRUGADA PEAD 200 mm
LONGITUD = 158 metros (BAJO TERRENO NATURAL)

PROFUNDIDAD 1,00 m

Pendiente 3,84 %

PROFUNDIDAD 0,70 m

Pendiente 3,84 %

PROFUNDIDAD 0,70 m

Pendiente 4,00 %

PROFUNDIDAD 0,70 m

Pendiente 6,86 %

PROFUNDIDAD 0,50 m

Pendiente 10,00 %

PROFUNDIDAD 0,70 m

Pendiente 2,63 %

PROFUNDIDAD 1,00 m

PZ6

PZ7

PZ8

PZ9

PZ10

PZ11

PZ12

IMPULSION

RED EXISTENTE

NUEVA RED

RAMAL 6



PROPIETARIO: ILTRE AYTMU, DE FIRGAS

PROYECTO: SANEAMIENTO E IMPULSION EN BUENLUGAR ATIS TIRMA - PASAJE LA ESTACION

ARQUITECTO: Javier Cabrera Caraballo

SITUACION: TM FIRGAS

FECHA: AGOSTO 2018

Nº PLANO: 14

PLANO: PERFILES LONGITUDINALES DEL TRAZADO


ESCALA: S/E

CDa. Vidaespacio. 911725729 WGS84N Version: 1.0 | Fecha: 15 de febrero de 2018 | Autor: Agencias de Desarrollo Local | Proyecto: 15 de febrero de 2018



PROGRAMA DE DESARROLLO DE LOS TRABAJOS

**OBRA: SANEAMIENTO E IMPULSION EN BUENLUGAR
ATIS TIRMA - PASAJE LA ESTACION**

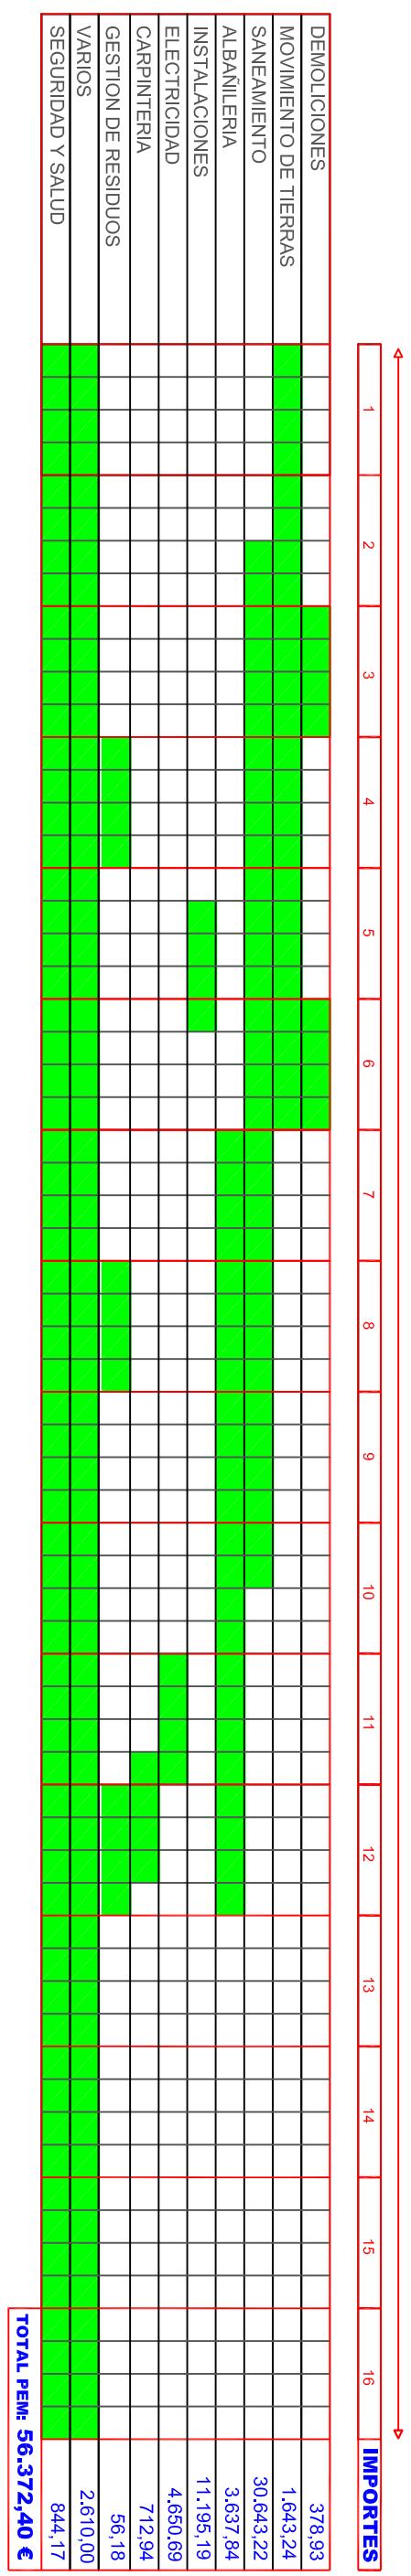

Firgas a 20 de Agosto de 2018
FDO. EL ARQUITECTO
 Javier Cabrera Caraballo
 Nº colegiado 1.704



OFICINA TÉCNICA

ILTRE. AYMO. DE LA VILLA DE FIRGAS
OFICINA TÉCNICA

ARQUITECTO:
Javier Cabrera Caraballo

PROPIETARIO:
ILTRE AYMO.DE FIRGAS

PROYECTO: **SANEAMIENTO E IMPULSION EN BUENLUGAR
ATIS TIRMA - PASAJE LA ESTACION**

FECHA: AGOSTO 2018
**Nº PLANO:
15**

SITUACION:
TM FIRGAS

PLANO:
DIAGRAMA DEL PLAN DE TRABAJO

ESCALA: S/E
P 122/2018
G 1984/2018

